

COMUNE DI MAPELLO

Provincia di Bergamo

Oggetto:

VALUTAZIONE COMPLESSO IMMOBILIARE FABBRICATI RURALI

CON STUDIO DI FATTIBILITA' POTENZIALITA' EDIFICATORIA

Località : via Villa Gromo – via G. Marconi

Data: 31 maggio 2010



Tecnico Progettista:



Studio di Architettura - architetto VALERIO VALVASSORI
24030 - MEDOLAGO (BG) P.zza Papa Giovanni XXIII, 11/A Tel. 035/4948156
Cod. Fisc. VLV VLR 64R02 A794K - Part. IVA 02525420168
e-mail: valerio.valvassori@libero.it – valerio.valvassori@archiworldpec.it

DOCUMENTAZIONE FOTOGRAFICA



VISTA DA VIA VILLA GROMO



VISTA DA VIA VILLA GROMO




VISTA DA VIA G. MARCONI

VISTA DA VIA VILLA GROMO



VISTA DA VIA G. MARCONI

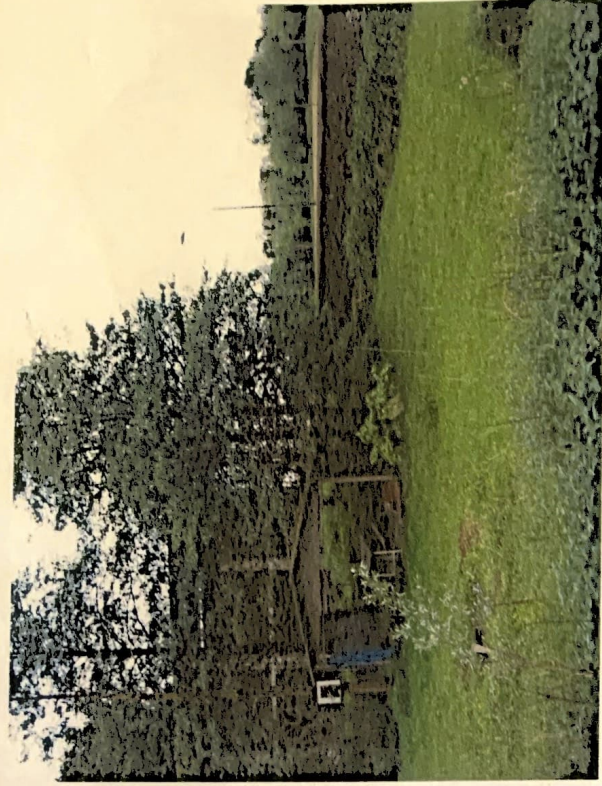

VISTA CORTILE INTERNO



EDIFICIO A



EDIFICIO A



EDIFICIO B



EDIFICIO B




EDIFICIO B



EDIFICIO C

ESTRATTO MAPPA E PLANIMETRIE CATASTALI
scala 1:2000-1:500-1:200

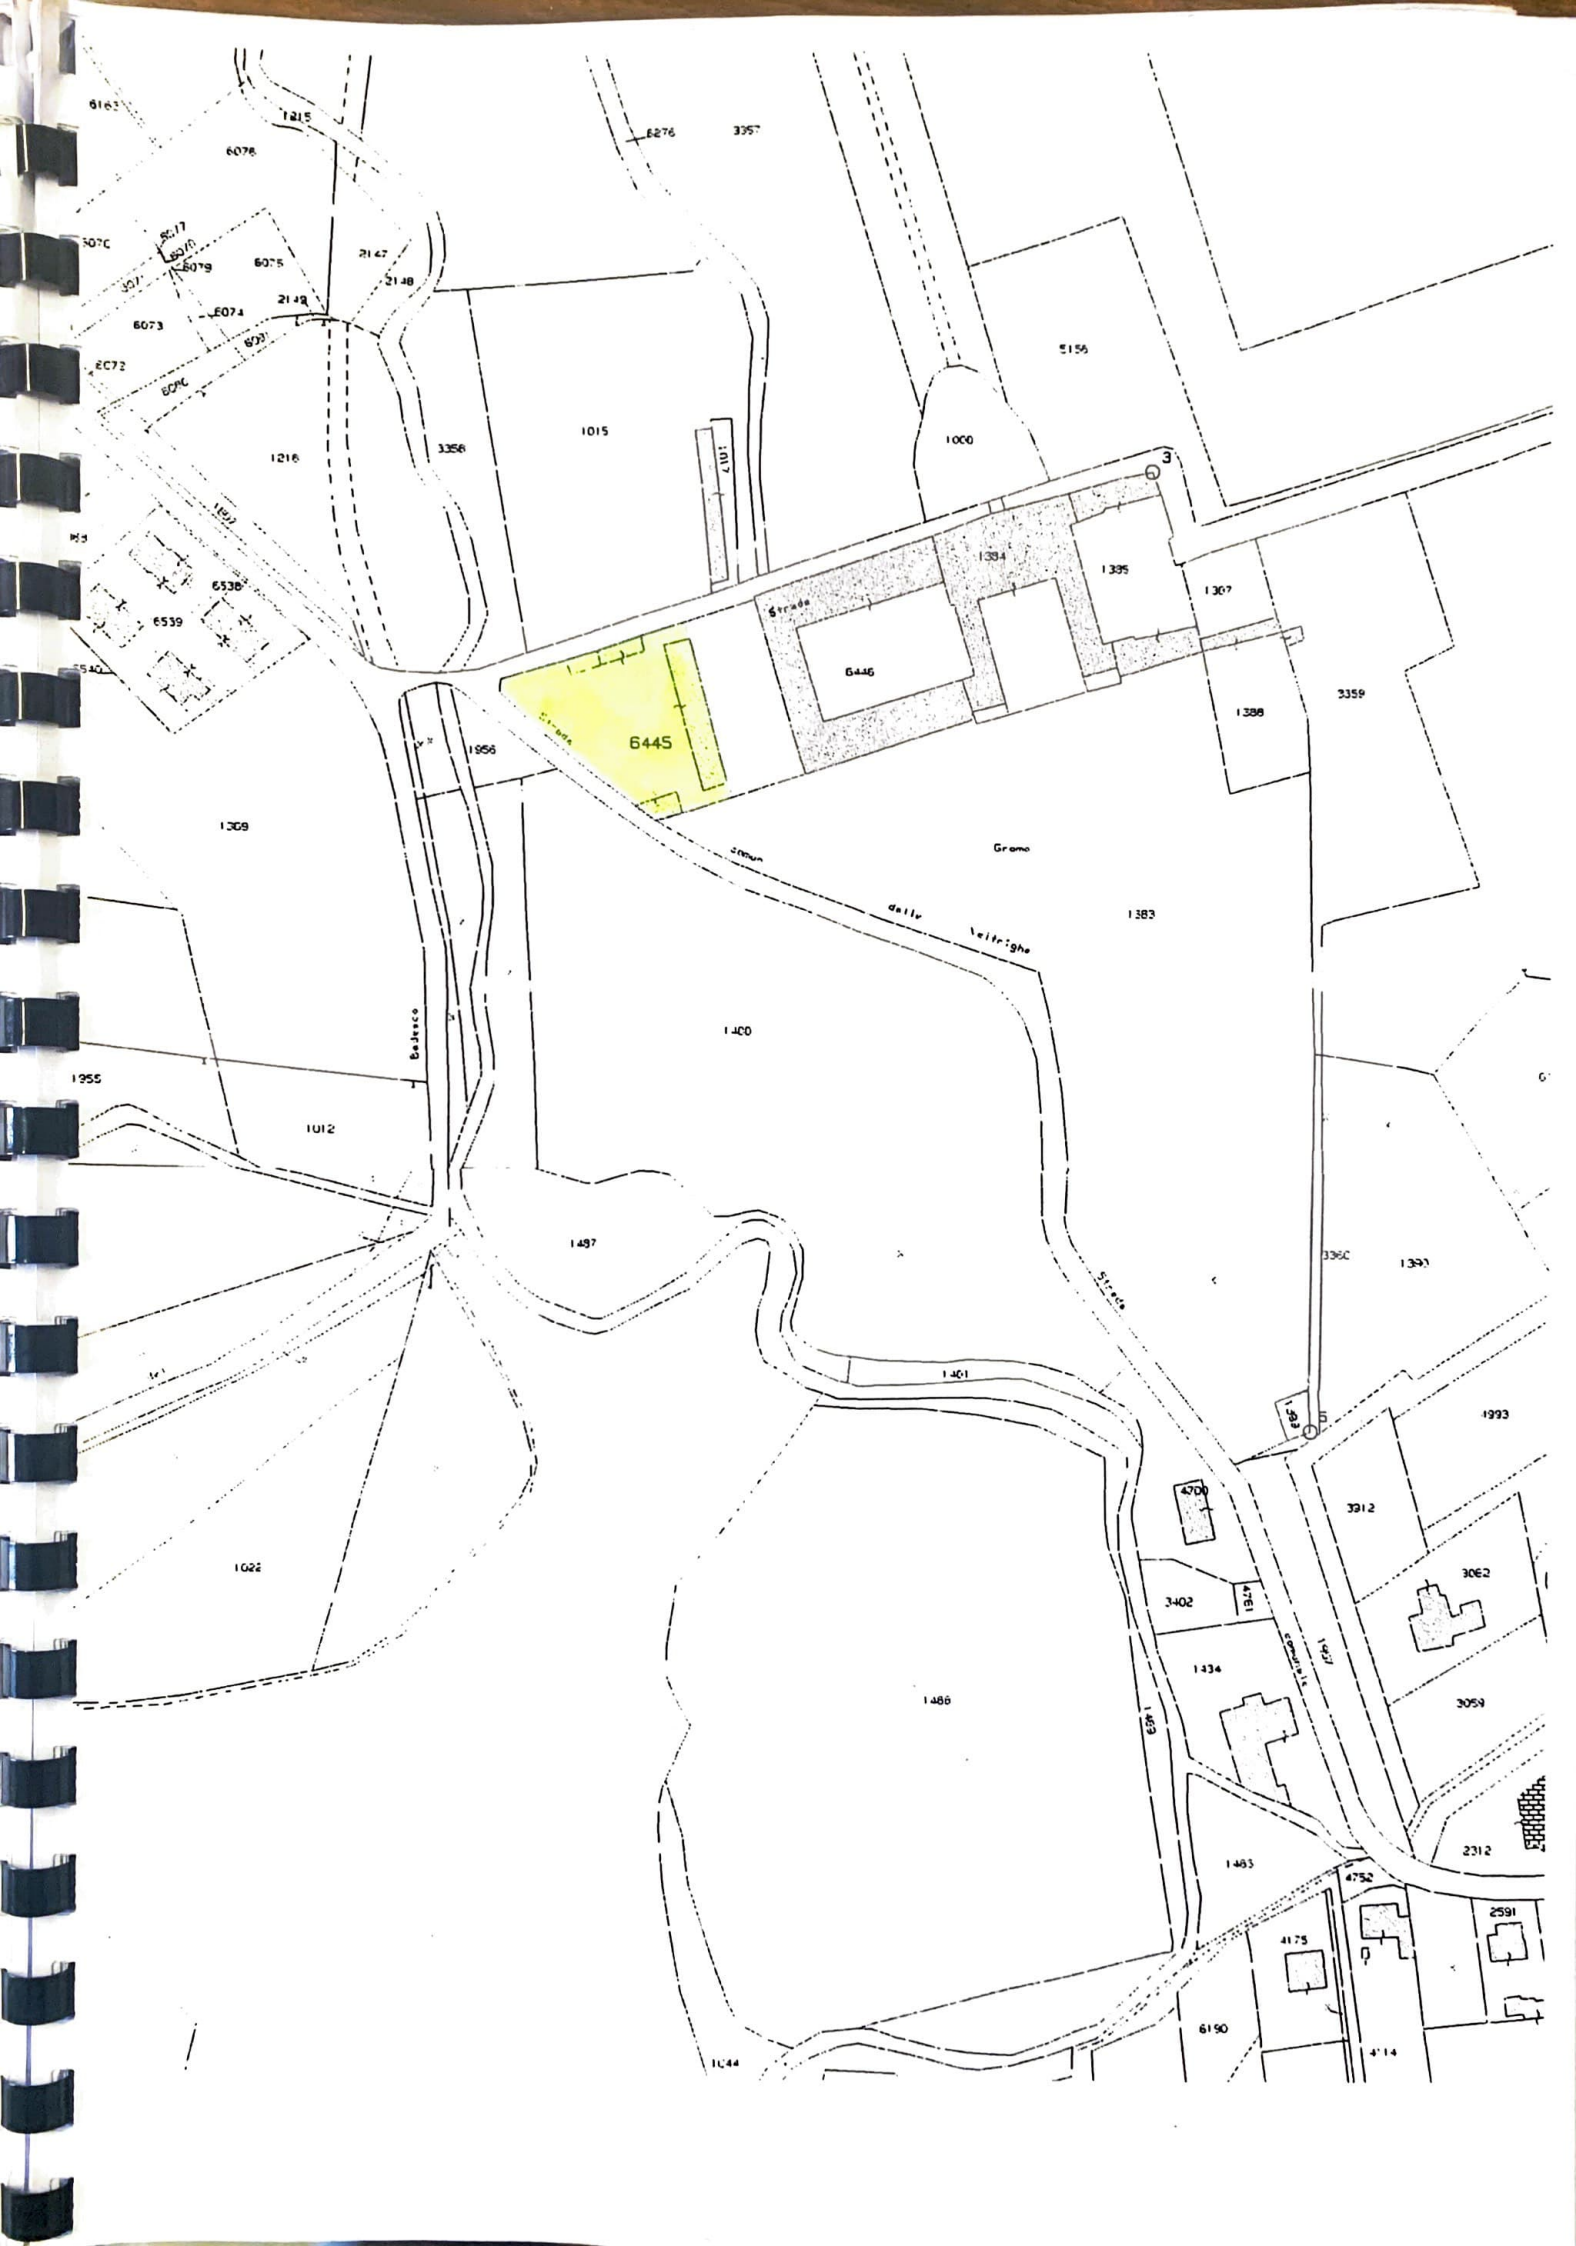

Ufficio Provinciale di: BERGAMO

Comune di: MAPELLO

Elenco Subaltemi

ACCERTAMENTO DELLA PROPRIETA IMMOBILIARE URBANA
 ELENCO DEI SUBALTERNI ASSEGNATI

Comune	Sezione	Foglio	Particella		Tipo mappale	del:
			n°civ	Scala		
Sub 1	1	Piani	1	6445	SOPPRESSO	
2	1	T	1		DEPOSITI	
3	1	1-2	1		STALLA,FIENILE	
701	1	T-1	1		B.C.N.C. AI SUB.2-3 (ACCESSO,CORTILE)	
702	1	1	1		B.C.C. (AREA URBANA DI MQ.525)	

Rilasciata da: Ufficio Provinciale di BERGAMO


Richiedente: MORANDI

Comune di Mappallo Dimostrazione grafica dei subalberi		Foglio: 12 Particella: 6445		Prov. Bergamo Profocello n. BG0243688 del 26/07/2007	
Sezione: Tipo Mappale		Foglio: 12 Particella: 6445		N. 1078 del	
Dimostrazione grafica dei subalberi		Foglio: 12 Particella: 6445		N. 1078 del	


CATASTO FABBRICATI
 Ufficio provinciale di Bergamo

Data: 31/05/2010 - n. BG0178325 - Richiedente MORANDI
 Scheda di l. - Formato di acq.: A3(297x420) - Fall. di scala: 1:1
 Ultima Planimetria in atti


12 Catasto Fabbricati - Subalberi all'albo: Geometri

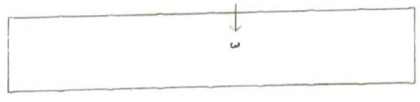

PIANO SECONDO

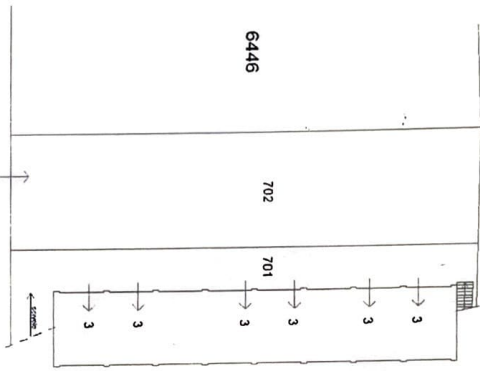

PIANO PRIMO

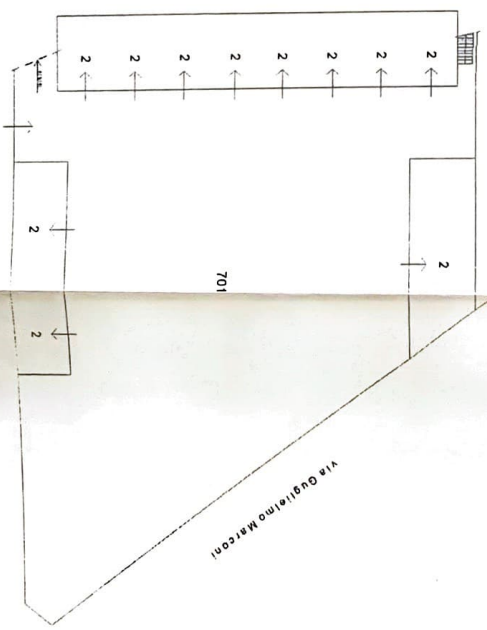

PIANO TERRA

Scala 1: 200

Agencia del Territorio
CATASTO FABBRICATI
 Ufficio provinciale di Bergamo


Dichiarazione protocollata n. BG0228978 del 06/07/2007
 2 Particella: 6445 - Suballemo 2 >
 Particella di n. n. n. in Comune di Bepello
 Via Villa Gromo

cat. 1


Identificativi Catastali:
 Sezione: Foglio: 12
 Particella: 6445
 Suballemo: 2

Compilata da:
 Rota Giuseppe
 Iscritto all'albo:
 Geometri
 Prov. Bergamo


N. 1078

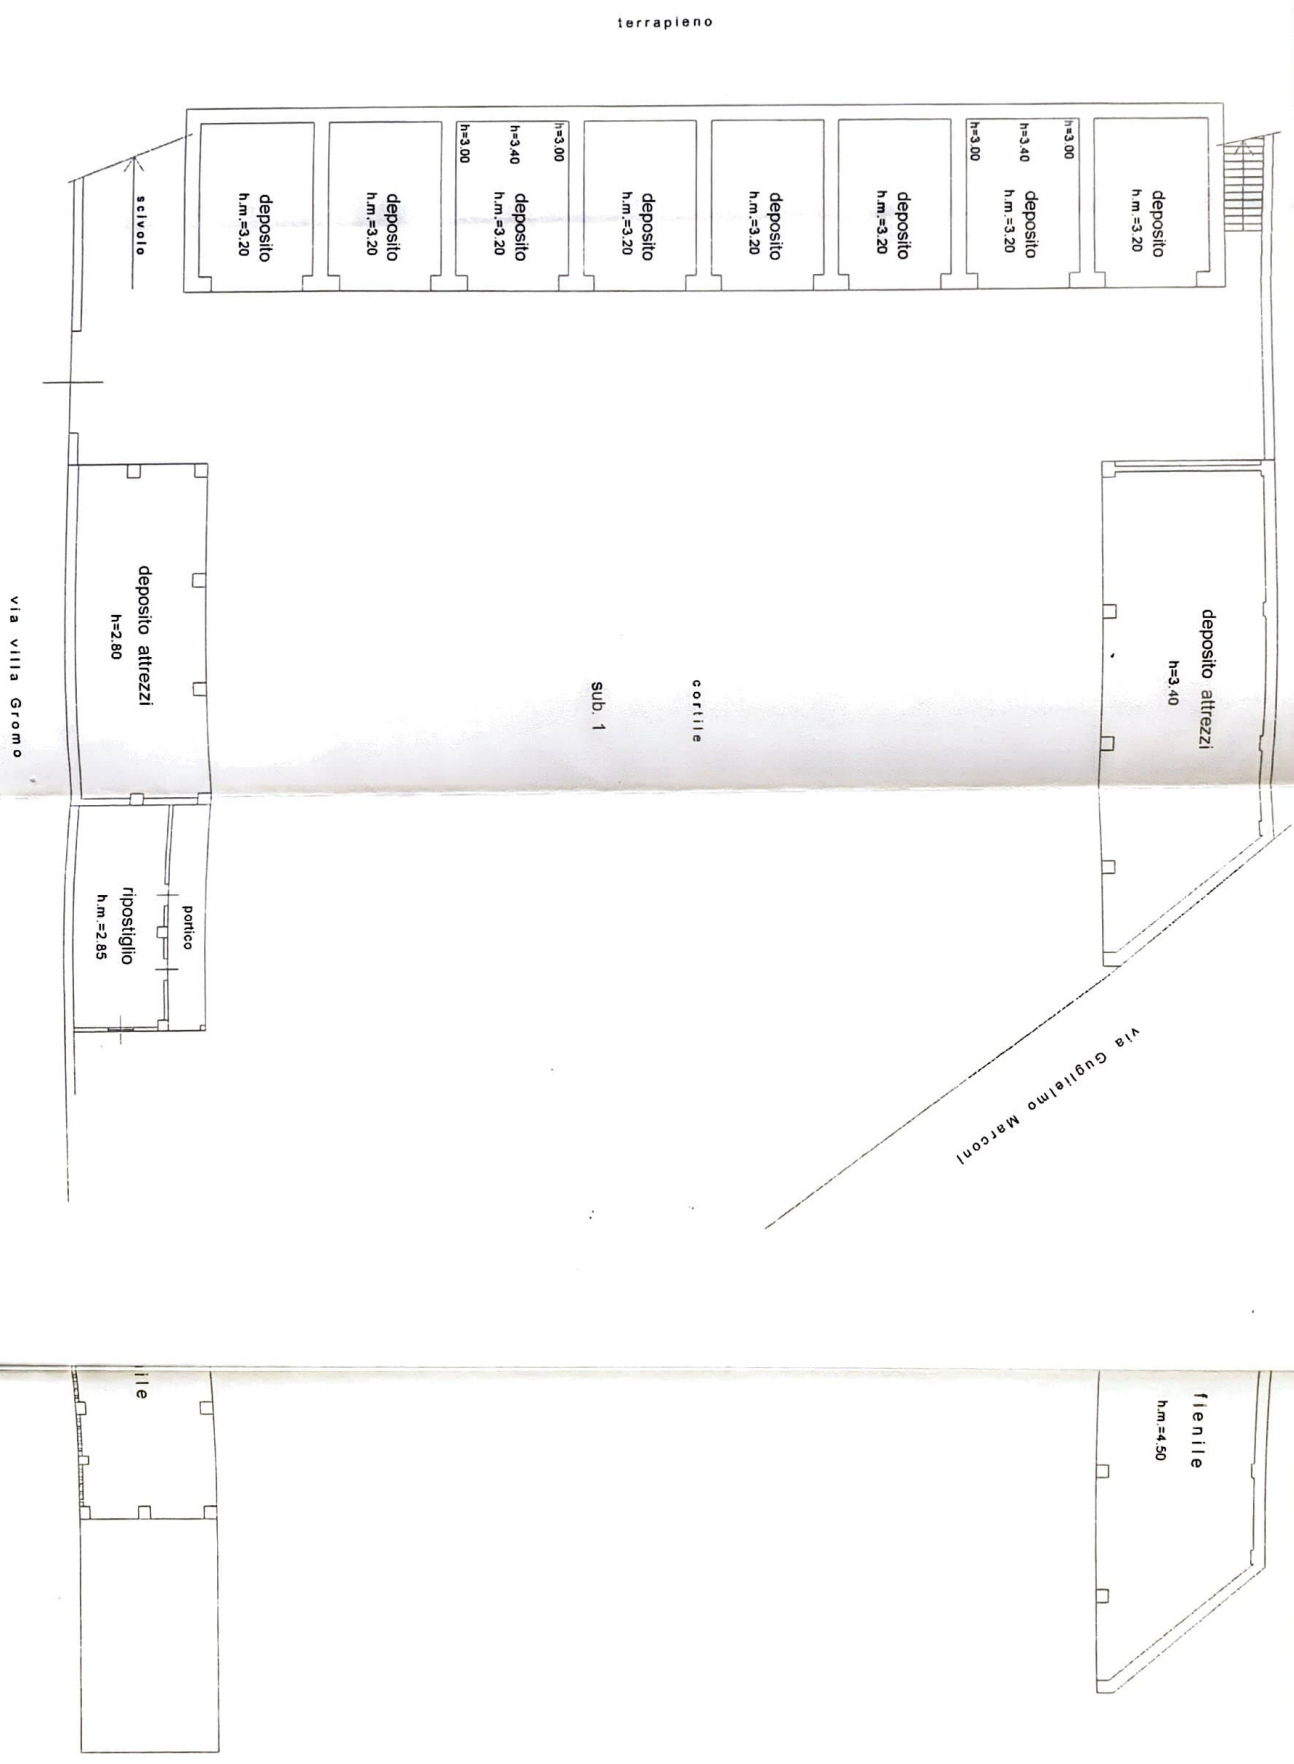

ESTRATTO DI P.R.G. E STRALCIO N.T.A VIGENTI
scala 1:2000

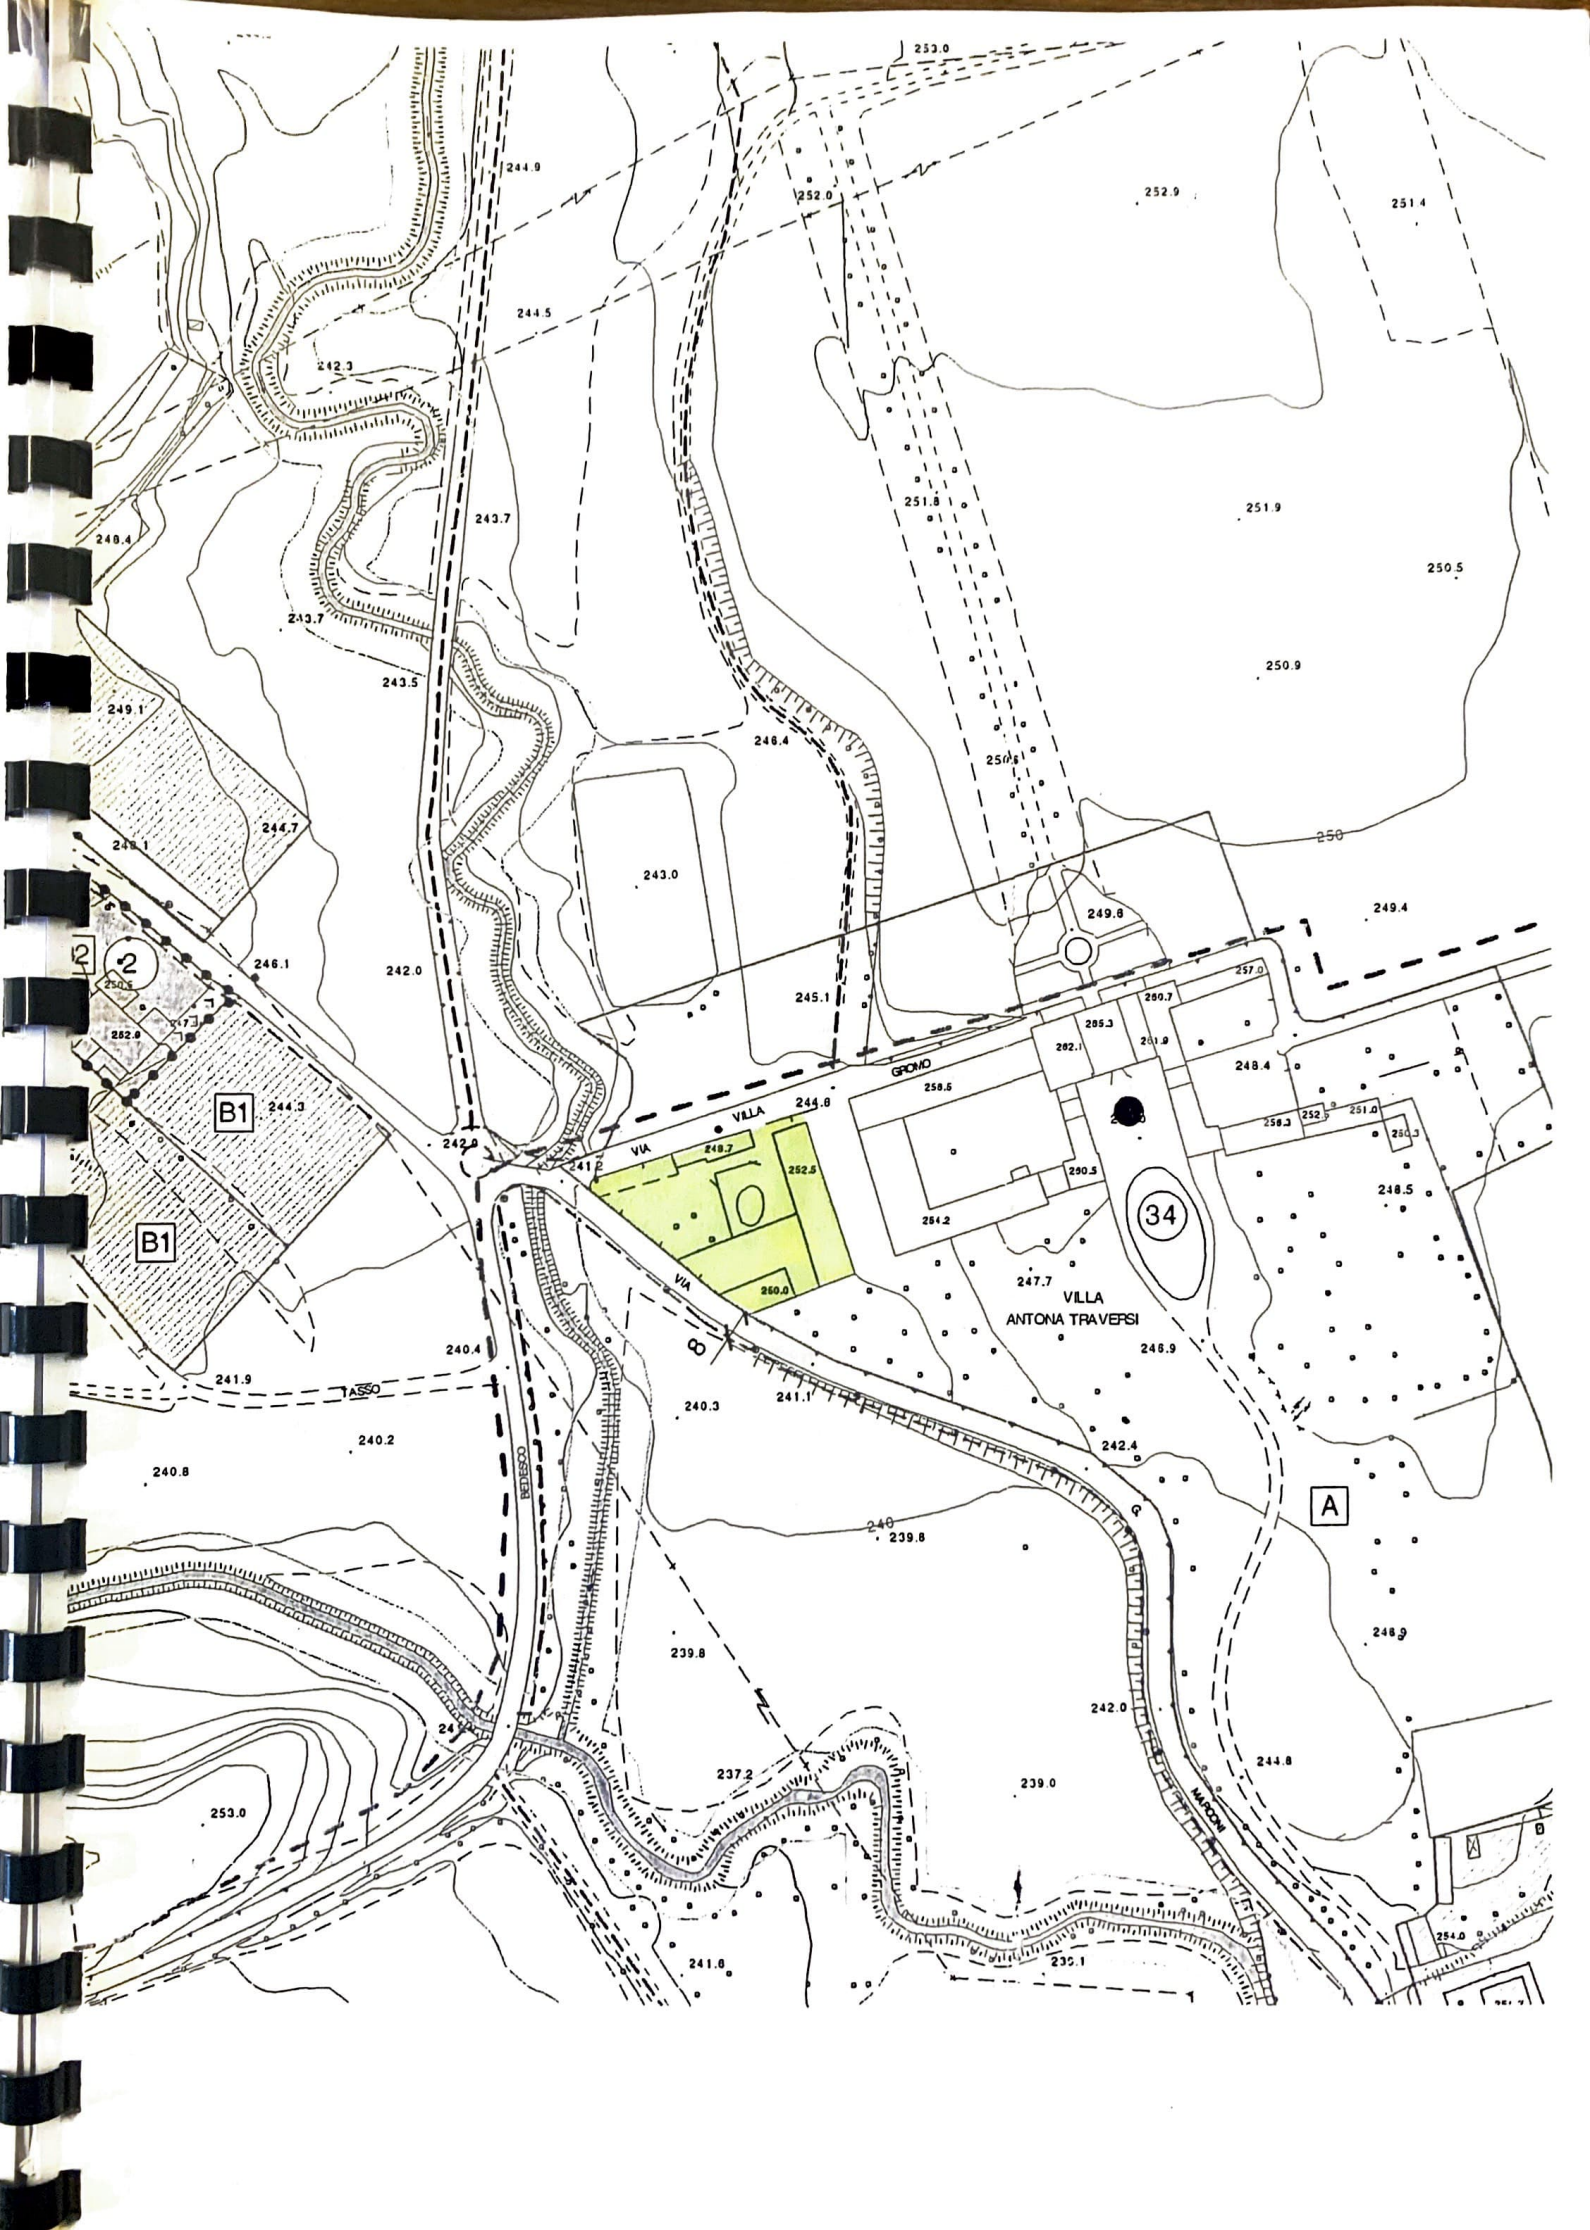

NUCLEO N. 34

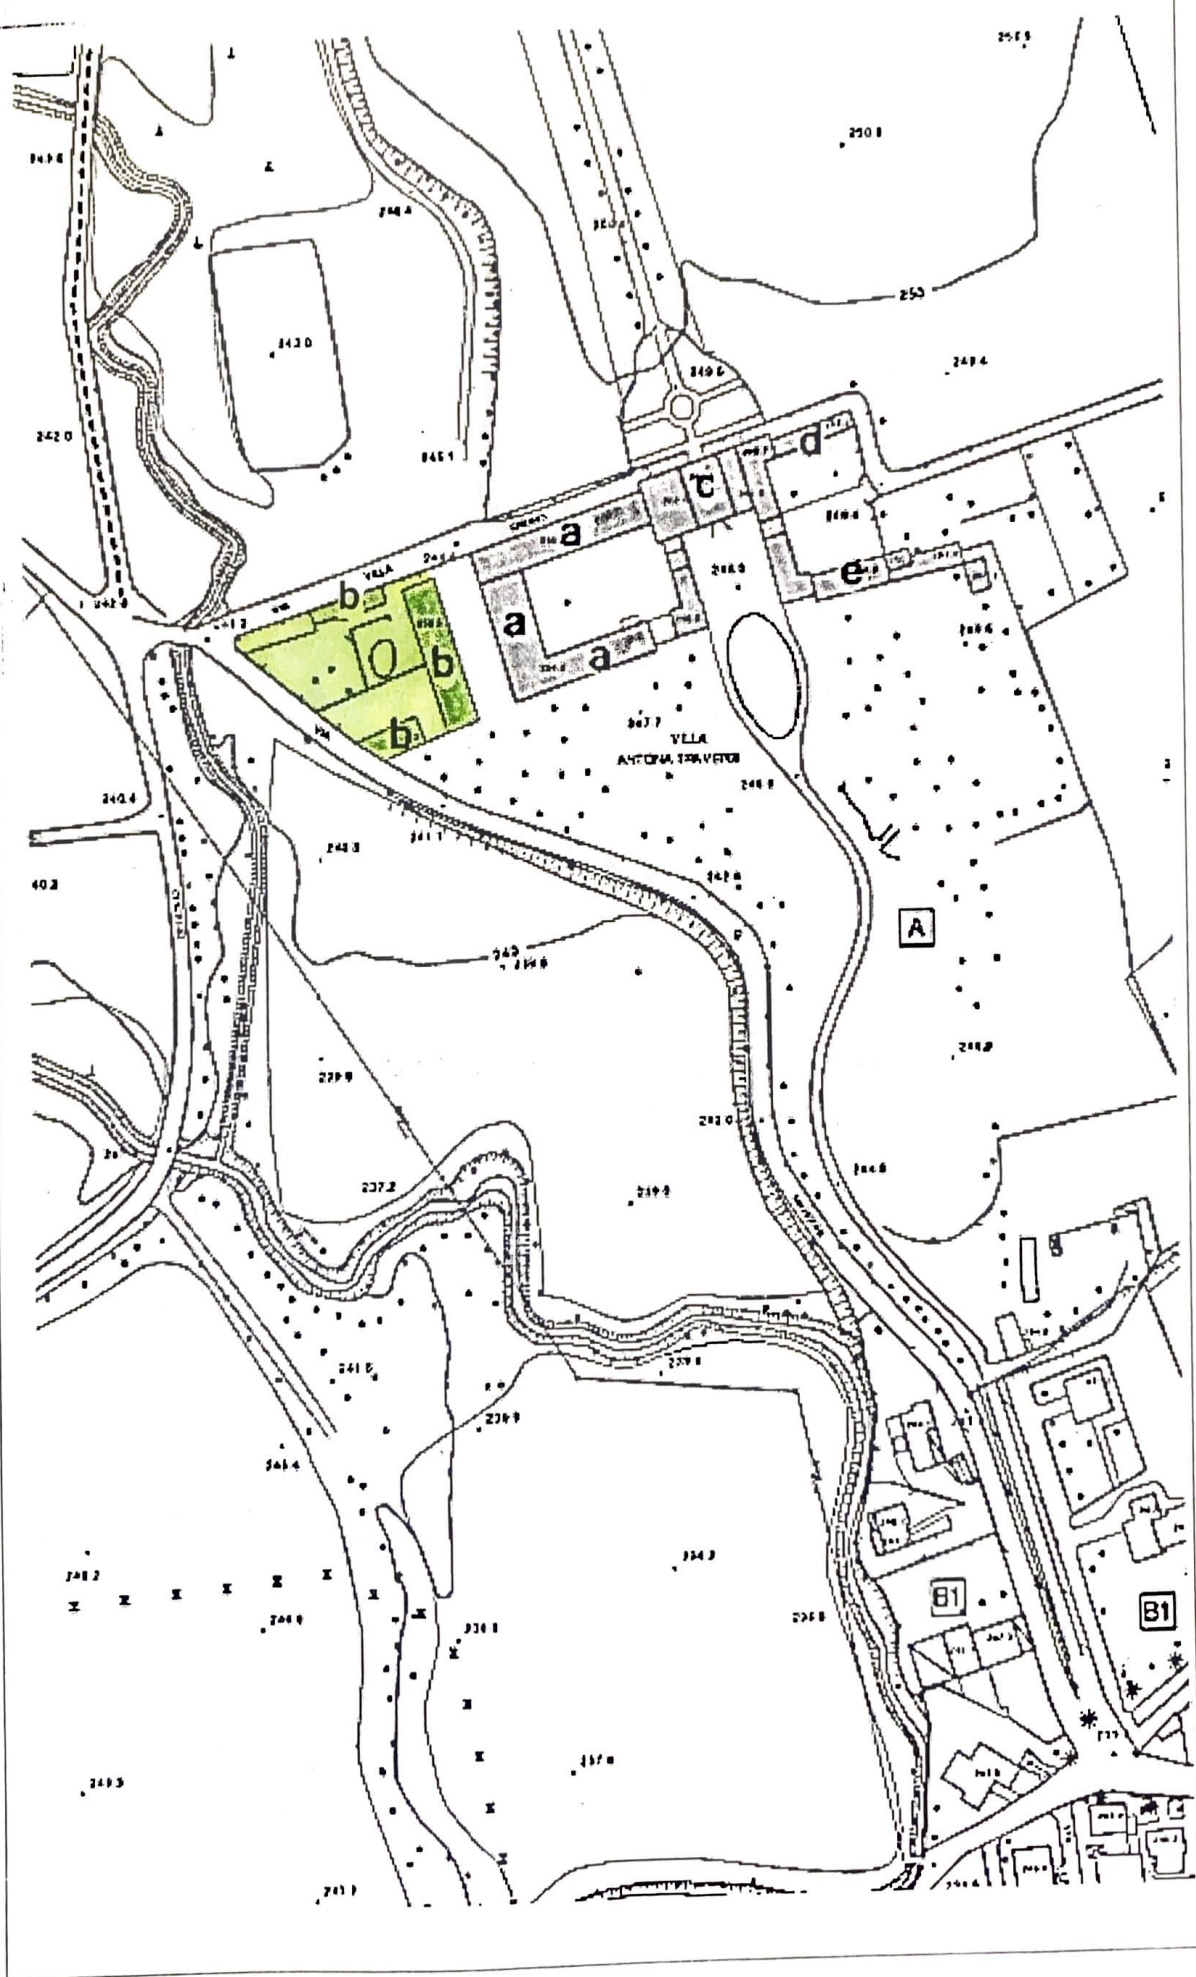

Comune di Mapello N.T.A. del P.R.G. _____

NUCLEI/EDIFICI ISOLATI COLLINARI - SCHEDA/NORMA

NUCLEO N. 34 DENOMINAZIONE: "Villa Gromo" Epoca di costruzione: 1700-1800

N. Piani f.t. corpo A n.3 N.fam.insediate: 3
B n.3
C n.3 INTERVENTI RECENTI:
D n.2 manutenzioni e parziali trasformazioni
E n.2 interne anni '60
F n.

Valori architettonici/ambientali:

portali/contorni in pietra	<input checked="" type="checkbox"/>	portali o cancelli	<input checked="" type="checkbox"/>
loggiati ad archi e colonne	<input type="checkbox"/>	viali alberati d'accesso	<input checked="" type="checkbox"/>
ballatoi	<input checked="" type="checkbox"/>	muretti in pietra	<input checked="" type="checkbox"/>
decorazioni in facciata	<input checked="" type="checkbox"/>	siepi	<input checked="" type="checkbox"/>
muratura in pietra	<input checked="" type="checkbox"/>	pozzi	<input type="checkbox"/>
muratura in mattoni	<input checked="" type="checkbox"/>	giardini o parchi	<input checked="" type="checkbox"/>
edicole	<input checked="" type="checkbox"/>	altro	<input checked="" type="checkbox"/>

Infrastrutture in dotazione:

strada asfaltata	<input checked="" type="checkbox"/>	gas metano (cisterna)	<input checked="" type="checkbox"/>
strada sterrata	<input checked="" type="checkbox"/>	illuminazione pubblica	<input checked="" type="checkbox"/>
fognatura	<input type="checkbox"/>	telefono	<input checked="" type="checkbox"/>
acquedotto	<input checked="" type="checkbox"/>	servizi igienici interni	<input checked="" type="checkbox"/>
elettricit�	<input checked="" type="checkbox"/>	impianto di riscaldamento	<input checked="" type="checkbox"/>

Titolo di godimento:

affitto	<input type="checkbox"/>	Destinazioni d'uso:	
propriet� singola	<input checked="" type="checkbox"/>	fabbricato residenziale in uso	<input checked="" type="checkbox"/>
propriet� frazionata	<input type="checkbox"/>	fabbricato residenziale dismesso	<input checked="" type="checkbox"/>
altri titoli	<input type="checkbox"/>	fabbricato agricolo in uso	<input checked="" type="checkbox"/>
propriet� enti pubblici	<input type="checkbox"/>	fabbricato agricolo dismesso	<input checked="" type="checkbox"/>
propriet� enti privati	<input type="checkbox"/>	fabbricato con funzioni miste	<input type="checkbox"/>
		fabbricato a destinazione ricettiva	<input type="checkbox"/>
		fabbricato con altre funzioni	<input type="checkbox"/>

Caratteri tipologici:

casa a corte chiusa	<input checked="" type="checkbox"/>	Condizioni attuali:	
casa a corte aperta	<input checked="" type="checkbox"/>	buone: non necessita di interventi	<input type="checkbox"/>
casa ad elementi separati	<input type="checkbox"/>	medie: necessita di manutenzioni	<input checked="" type="checkbox"/>
casa ad elemento unico	<input type="checkbox"/>	cattive: necessita di risanamento	<input checked="" type="checkbox"/> A-B
		pesse: necessita di ristrutturazione	<input type="checkbox"/>
		contrasto ambientale: adeguamento	<input type="checkbox"/>


INTERVENTI EDILIZI ED UTILIZZI AMMESSI

Corpo	Valore stor./amb.	Manutenzioni Ord. e Str.	Risanamento Restauro	Ristrutturazione complessiva	Interventi frazionati	Mutamento utilizzo
A	si	si	si	no	si	si
B	si	si	si	si	si	si
C	si	si	si	no	si	si
D	si	si	si	no	si	si
E	si	si	si	no	si	si
F						

Prescrizioni relative all'intervento ed all'utilizzo ammesso

Ogni tipo di intervento ammesso dovr  prevedere la conservazione dei caratteri costruttivi, architettonici e planivolumetrici preesistenti.

PLANIMETRIA GENERALE
scala 1:500

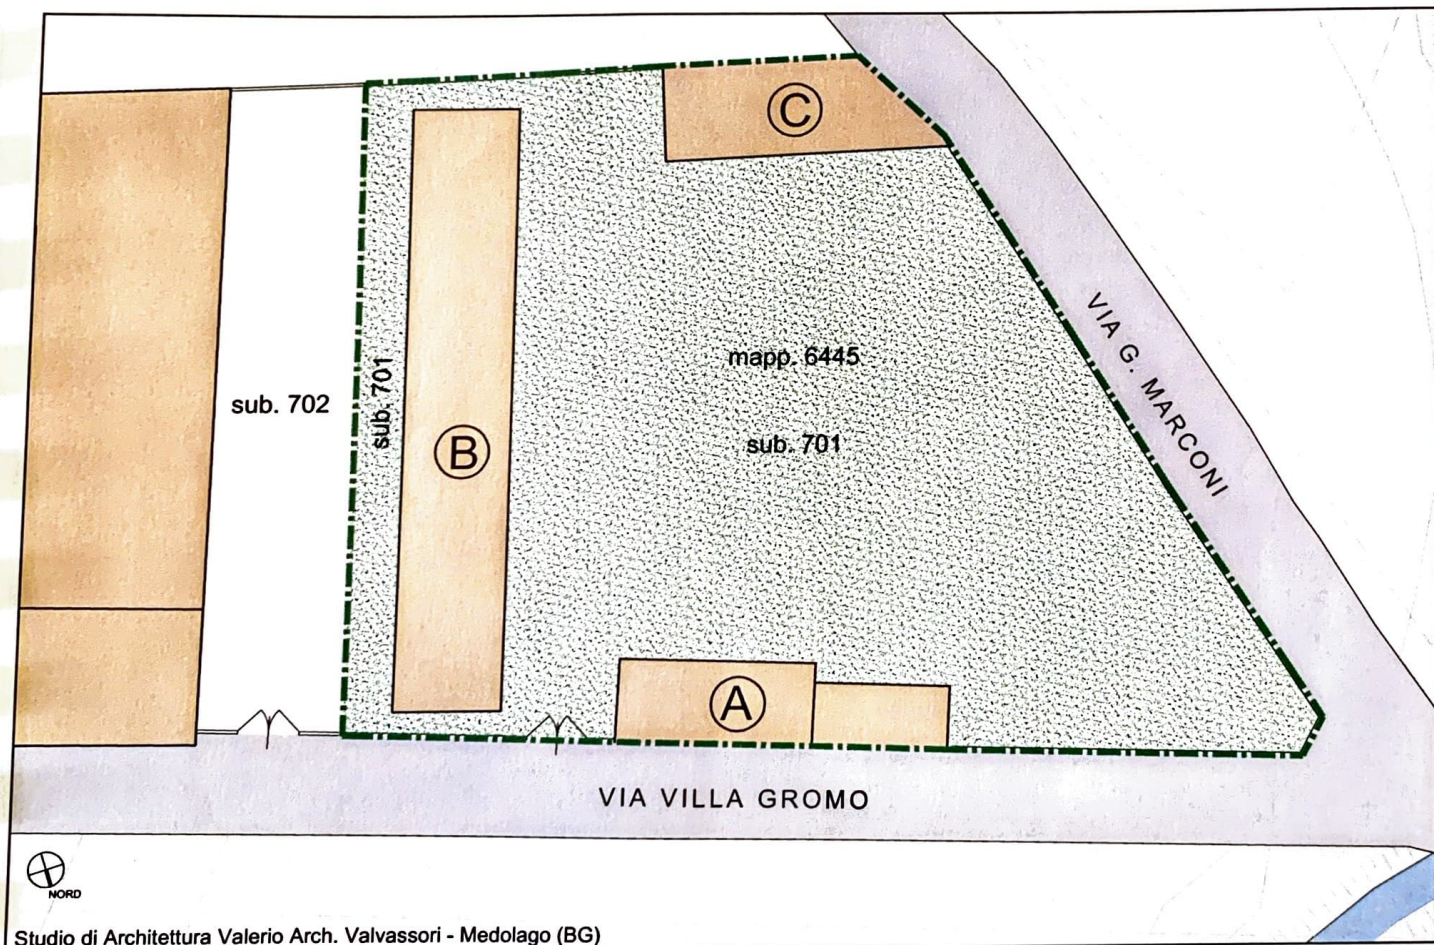

Studio di Architettura Valerio Arch. Valvassori - Medolago (BG)

SCHEMI GRAFICI VOLUME FABBRICATI ESISTENTI

N.B. dati recuperati da documenti della precedente proprietà

EDIFICIO A

S.C.

$$\text{S.C. } A_1 = m (13,00 \times 5,60) = \text{mq } 72,80$$

$$\text{S.C. } A_2 = m (9,00 \times 4,20) = \text{mq } 37,80$$

TOT. S.C.	mq 110,60
-----------	-----------

SLP

$$\text{P.T. } A_1 = m (13,00 \times 5,60) = \text{mq } 72,80$$

$$\text{P.1}^\circ A_1 = m (13,00 \times 5,60) = \text{mq } 72,80$$

$$\text{P.T. } A_2 = m (9,00 \times 4,20) = \text{mq } 37,80$$

TOT. SLP	mq 183,40
----------	-----------



VOLUME

$$\text{P.T. } A_1 = (\text{mq } 72,80 \times \text{H m } 3,55) = \text{mc } 258,44$$


$$\text{P.1}^\circ A_1 = (\text{mq } 72,80 \times \text{H m } 4,05) = \text{mc } 294,84$$

$$\text{P.T. } A_2 = (\text{mq } 37,80 \times \text{H m } 2,95) = \text{mc } 111,51$$

TOT. VOLUME	mc 664,79
-------------	-----------

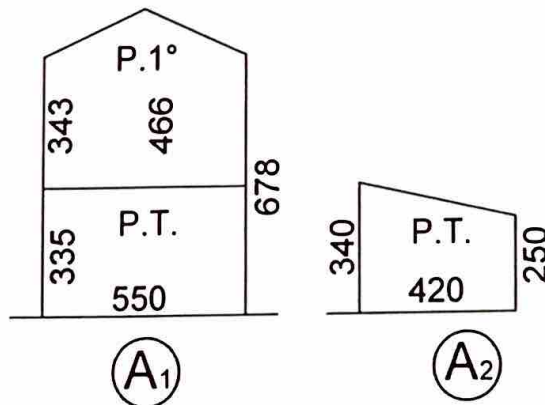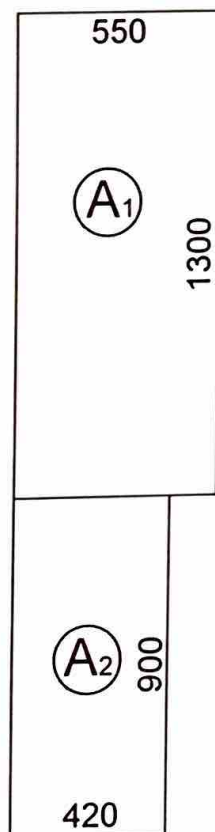

EDIFICIO B

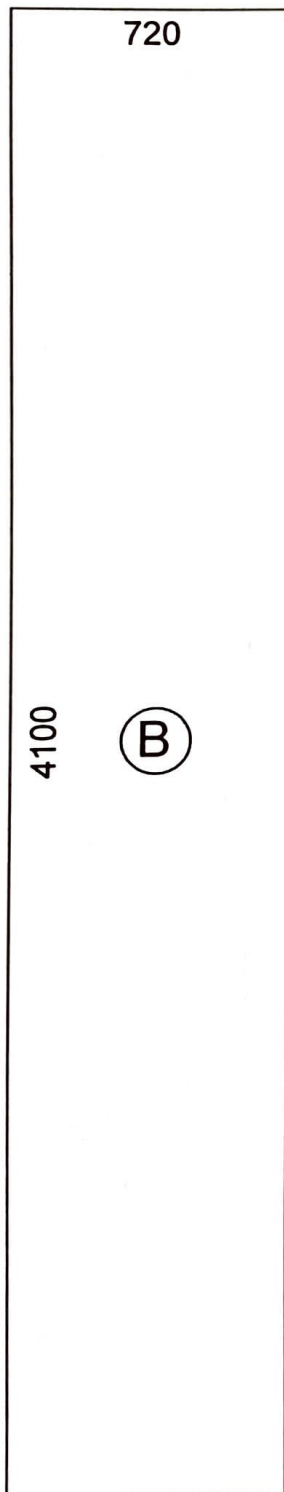

S.C.

$$\text{S.C.} = m (41,00 \times 7,20) = \text{mq } 295,20$$

SLP

$$\text{P.T.} = m (41,00 \times 7,20) = \text{mq } 295,20$$

$$\text{P.1}^\circ = m (41,00 \times 7,20) = \text{mq } 295,20$$

$$\text{P.2}^\circ = m (41,00 \times 7,20) = \text{mq } 295,20$$

$$\text{TOT. SLP} \quad \text{mq } 885,60$$


VOLUME

$$\text{P.T.} = (\text{mq } 295,20 \times \text{H m } 4,10) = \text{mc } 1.210,32$$

$$\text{P.1}^\circ = (\text{mq } 295,20 \times \text{H m } 3,25) = \text{mc } 959,40$$

$$\text{P.2}^\circ = (\text{mq } 295,20 \times \text{H m } 3,10) = \text{mc } 915,12$$

$$\text{TOT. VOLUME} \quad \text{mc } 3.084,84$$

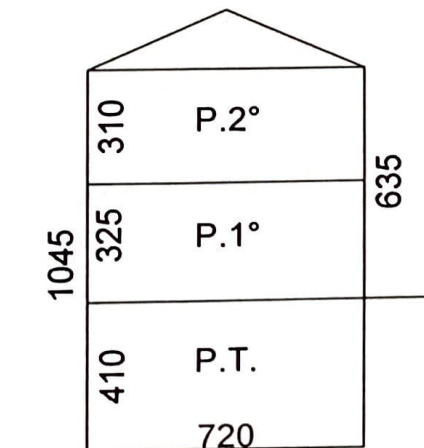

scala 1:200

EDIFICIO C

S.C.


$$\text{S.C.} = m \frac{(19,35+13,20) \times 6,60}{2} = \text{mq } 107,42$$

SLP

$$\text{P.T.} = m \frac{(19,35+13,20) \times 6,60}{2} = \text{mq } 107,42$$

$$\text{P.1}^\circ = m \frac{(19,35+13,20) \times 6,60}{2} = \text{mq } 107,42$$

$$\text{TOT. SLP} \quad \text{mq } 214,84$$

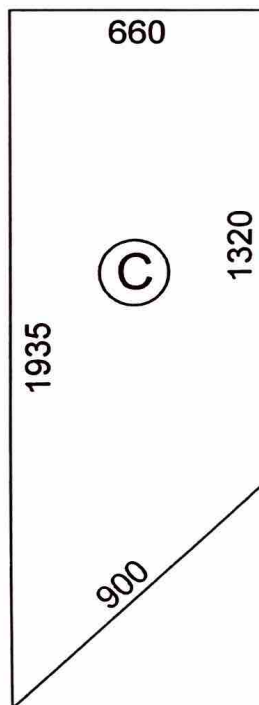


VOLUME

$$\text{P.T.} = (\text{mq } 107,42 \times \text{H m } 3,80) = \text{mc } 408,20$$

$$\text{P.1}^\circ = (\text{mq } 107,42 \times \text{H m } 4,60) = \text{mc } 494,13$$

$$\text{TOT. VOLUME} \quad \text{mc } 902,33$$

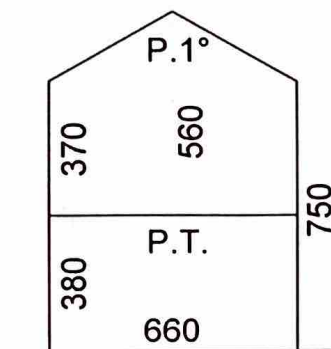

scala 1:200

PLANIMETRIA SCHEMI TRACCIATI RETI TECNOLOGICHE ESISTENTI


**Rete fognaria
Rete idrica
Rete gas metano**

N.B. indicazioni rilevate presso il Comune di Mapello

Studio di Architettura Valerio Arch. Valvassori - Medolago (BG)




- LIMITE DI PROPRIETA'
- RETE METANO MEDIA PRESSIONE 3 bar
- RETE COLLETTORE FOGNARIO CONSORTILE
- RETE FOGNARIA COMUNALE
- RETE FOGNARIA COMUNALE ACQUE CHIARE
- RETE IDRICA

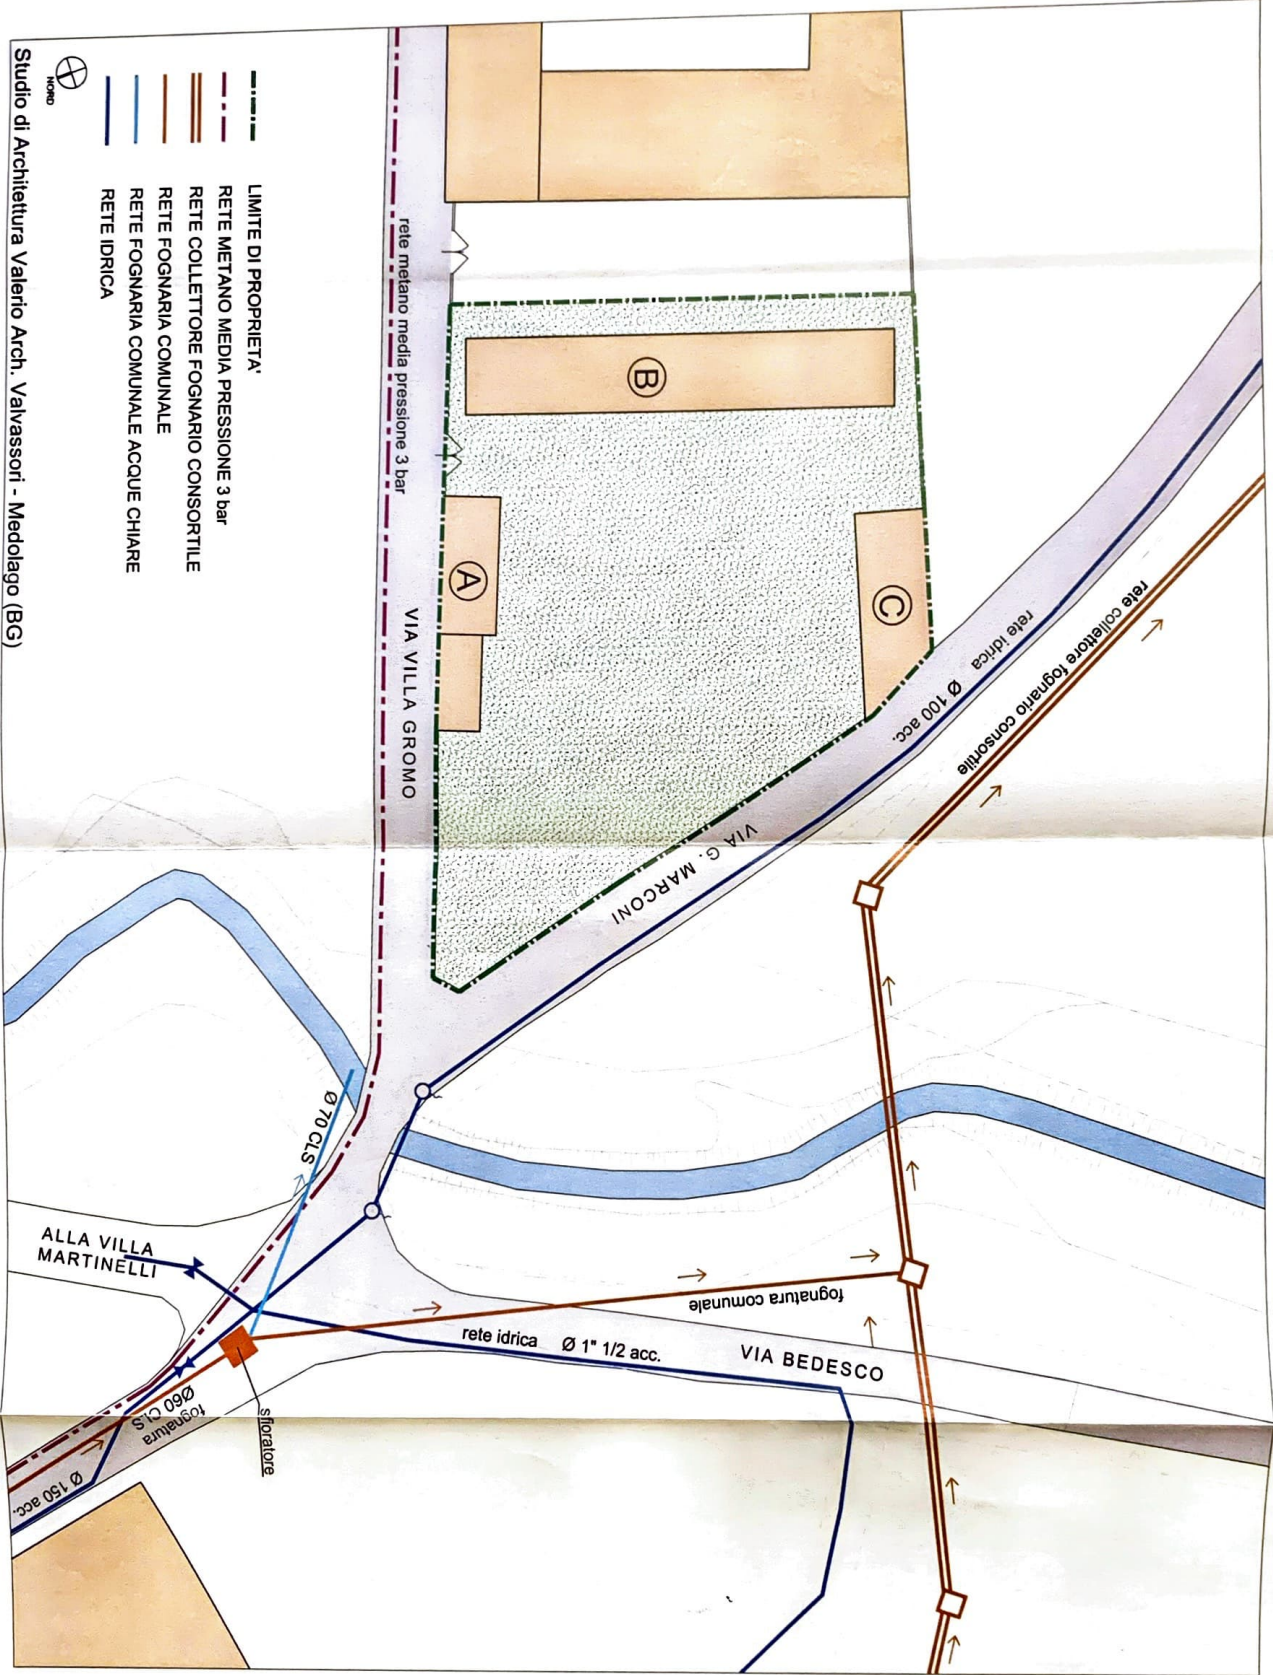

PLANIMETRIA SCHEMI TRACCIATI RETI TECNOLOGICHE ESISTENTI

Rete elettrica
Rete illuminazione pubblica

N.B. indicazioni rilevate presso il Comune di Mapello

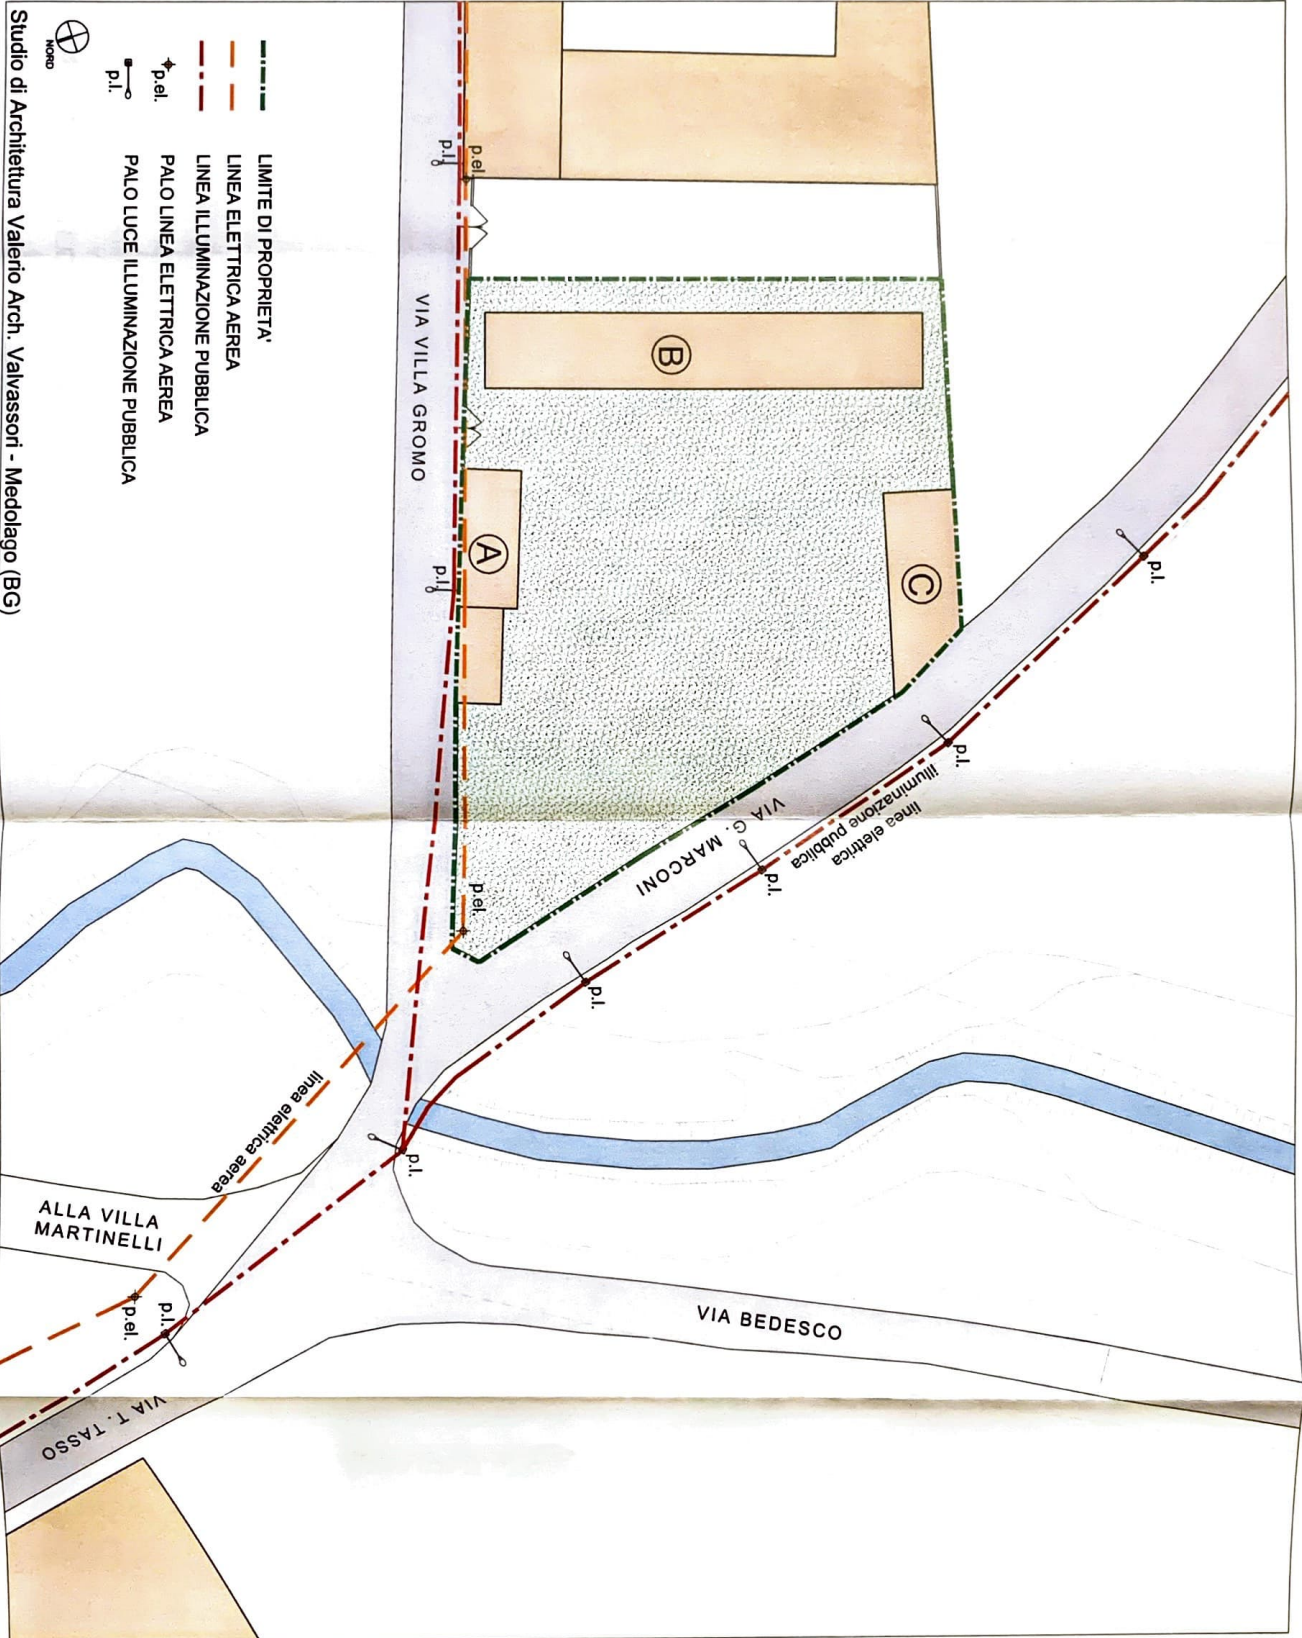

Studio di Architettura Valerio Arch. Valvassori - Medolago (BG)

[Faint, illegible text, likely bleed-through from the reverse side of the page]

RELAZIONE TECNICA E VALUTAZIONE DI MERCATO

Cap. 1 ANAGRAFICA

PROPRIETARIO

INDIRIZZO IMMOBILE : via Villa Gromo, 2 – MAPELLO (BG)

TIPOLOGIA : Complesso di fabbricati rurali ex-pertinenza della Villa Antona Traversi

Cap. 2 ELEMENTI DESCRITTIVI

UBICAZIONE : in zona agricola pedecollinare periferica rispetto all'abitato di Mapello, vicino alle frazioni Piana e Valtrighe

CONTESTO DI ZONA : caratterizzato dalla presenza di edifici nobiliari di pregio e fabbricati rurali Villa Antona Traversi; zona residenziale di nuovo sviluppo a nord in località Piana di Mapello

FATTORI POSIZIONALI :
- vicinanza alla Villa Antona Traversi e Villa Martinelli in un contesto di pregio storico-ambientale
- discreta vicinanza ai mezzi di trasporto (fermata autobus a m 100) ed alla stazione ferroviaria di Terno d'Isola (circa 2 km)

DESCRIZIONE generale del contesto di zona : Il Comune di Mapello ha poco più di 6.000 abitanti, una superficie di 8,50 kmq. e si trova a 250 m. di altitudine sopra il livello del mare. Dista circa 10 km. da Bergamo ed è ben servito da strade provinciali e locali, in particolare è attraversato dalla S.S. 342 Briantea e a breve sarà collegato all'asse interurbano Bonate Sopra-Bergamo. La distanza dai più vicini caselli dell'Autostrada A4 è di circa 15 km dall'entrata di Capriate S. Gervasio e circa 13 km. dall'entrata di Dalmine. L'area in oggetto si trova in prossimità delle frazioni Piana e Valtrighe, confinante con l'area della Villa Antona Traversi e vicino alla Villa Martinelli, in una zona relativamente distante dal centro del Comune di Mapello ma adiacente alla frazione Piana. La zona risulta leggermente isolata dagli altri contesti abitativi limitrofi, inserita in un ambiente pedecollinare di tipo agricolo e boschivo caratterizzato dalla presenza di edifici rustici e di zone di espansione residenziale più recenti

DESCRIZIONE SOMMARIA : il complesso immobiliare attualmente di tipo rurale è stato edificato a servizio della Villa Antona Traversi su un'area di proprietà della superficie fondiaria stimata di circa mq 2.349 (sup. catastale tot. mapp. 6445 = are 30.00) in posizione pedecollinare, agricola e boschiva; risulta interamente recitata e con presenza di piante di medio fusto.

Il complesso, situato tra via Marconi e via Villa Gromo, è formato da tre fabbricati ad uso agricolo, con destinazioni d'uso specifiche: locali deposito, ripostiglio e portico al piano terra; stalle e fienile al piano primo; fienile al piano secondo.

Il primo fabbricato (A), per metà costituito da un solo piano fuori terra e per la restante metà da due piani fuori terra, è situato a ridosso di via Villa Gromo, sul confine nord.

Il secondo fabbricato di maggior pregio (B), costituito da tre piani fuori terra (con il piano terra parzialmente controterra verso il lato est), si sviluppa in direzione nord-sud parallelo al lato ovest di Villa Antona Traversi. posta sul confine del terreno di proprietà

Il terzo fabbricato (C), costituito da due piani fuori terra, si trova sul confine sud dell'area di proprietà con il lato corto a confine con via Marconi.

La superficie coperta complessiva dei tre fabbricati è pari a circa mq 513,22.

- CARATTERISTICHE : (A) fabbricato non di pregio, con strutture portanti in muratura di pietra e laterizio, copertura in legno e coppi.
(B) fabbricato di pregio e in buono stato di conservazione, strutture portanti in muratura di pietra e laterizio, copertura in legno e coppi. Caratteristiche da mantenere in caso di ristrutturazione: copertura in coppi con lattonerie in rame, intonaci tipo a rinzaffo grosso o stollato, serramenti in legno, porte in legno, muratura prevalentemente in pietra.
(C) fabbricato non di pregio, con strutture portanti in muratura di pietra e laterizio, parzialmente modificate in epoca recente con struttura in c.a., parziale copertura in legno e coppi.

STATO DI CONSERVAZIONE : (A) e (C) discreto
(B) buono

CARATTERISTICHE COSTRUTTIVE : muratura in pietra e laterizio, c.a. e legno

FINITURE ESTERNE : muri con tramatura in pietra e laterizio a vista

FINITURE INTERNE e IMPIANTI : assenza di impianti

Cap. 3 SITUAZIONE CATASTALE

In base ai dati acquisiti le unità immobiliari risultano attualmente individuabili al N.C.E.U. del Comune di Mapello, come segue.

N.C.E.U. Foglio 12

Mappale	Sub.	Ubicazione	Cat.	Cl	Cons.	Rendita
6445	701	B.C.N.C. ai sub.ni 2 e 3 (accesso, cortile)				
6445	2	Via Villa Gromo n. 1 p.T.	C/2	2	456 mq	894,92
6445	3	Via Villa Gromo n. 1 p.1-2	C/6	2	721 mq	1.266,04

Coerenze:

Mapp. 6445/2, da nord in senso orario: via Villa Gromo, mapp. 6446, mapp. 1383, via G. Marconi

Mapp. 6445/3, da nord in senso orario: via Villa Gromo, mapp. 6445/702, mapp. 1383, proprietà di terzi.

Il tutto salvo errori e come in fatto.

Il mapp. 6445 di are 30.00 risulta composto dai sub.ni 2, 3, 701 e 702 (quest'ultimo, di altra proprietà, stralciato con elaborato planimetrico del 26/07/2007 prot. n. BG0249688 come area urbana bene comune censibile). Le planimetrie catastali dei fabbricati part. 6445, sub.ni 2 e 3 risultano dichiarate in data 06/07/2007 prot. n. BG0228978.

Cap. 4 - SITUAZIONE URBANISTICA

Dalla verifica dell'estratto di PRG vigente e delle relative N.T.A., l'area identificata al mapp. 6445 viene inserita nell'ambito del nucleo n. 34 denominato "Villa Gromo".

Le N.T.A. determinano i possibili interventi attuabili sui fabbricati del nucleo, individuando per i tre edifici in oggetto la possibilità di manutenzione ordinaria e straordinaria, restauro e risanamento, mutamento

utilizzo, interventi frazionati e ristrutturazione complessiva, con la prescrizione di prevedere la conservazione dei caratteri costruttivi, architettonici e planivolumetrici esistenti.
Attualmente il Comune di Mapello sta predisponendo in nuovo Piano di Governo del Territorio (PGT), di cui non si conoscono ancora i contenuti urbanistici e che andrà a sostituire il PRG vigente.

Cap. 5 – VALUTAZIONE

Dalle analisi condotte per determinare il valore unitario a mc. di edifici simili per tipologia, ubicazione, consistenza e stato di conservazione, valutato in base ai valori praticati in zona nell'ambito del mercato immobiliare; effettuate le opportune correzioni per gli specifici caratteri intrinseci ed estrinseci del bene da stimare, è stato individuato il valore unitario pari a **€/mc 185,00**.

DETERMINAZIONE DEL VALORE DI MERCATO COMPLESSO IMMOBILIARE

VOLUME URBANISTICO STATO DI FATTO mc	VALORE UNITARIO €/mc	VALORE COMPLESSIVO €
4.652,00	185,00	860.620,00

Medolago, il 31 maggio 2010

Dott. Arch. Valerio Valvassori

(Iscritto all' Ordine degli Architetti di Bergamo al n. 1080)



14 ANNI
2024 MARZO

DI PROVENIENZA

NOTAIO FARHAT

BERGAMO

1500 RESTAURO



Il presente documento illustra le caratteristiche e le potenzialità del complesso immobiliare in oggetto, con particolare riferimento alle diverse aree e alle opportunità di sviluppo.

2. DESCRIZIONE DEL COMPLESSO

Il complesso immobiliare è situato in una zona di pregio, caratterizzata da un'ottima accessibilità e da un'ampia gamma di servizi.



3. ANALISI DI MERCATO

L'analisi di mercato ha evidenziato un forte potenziale di crescita per il complesso, grazie alla sua posizione strategica e alle caratteristiche uniche.



Le previsioni di mercato indicano un aumento della domanda per questo tipo di immobili, rendendo il complesso un'opportunità di investimento di alto profilo.

Il complesso è progettato per offrire un'esperienza di vita di qualità, con spazi comuni, servizi personalizzati e un'architettura moderna.

Le caratteristiche del complesso, unite alla sua posizione privilegiata, lo rendono un'opzione ideale per chi cerca un'abitazione di alto livello.

IPOTESI POTENZIALITA' COMPLESSO IMMOBILIARE

STUDIO DI FATTIBILITA' POTENZIALITA' EDIFICATORIE

Lo studio di fattibilità ipotizzato prevede il cambio di destinazione d'uso dei fabbricati rurali a residenza, con la demolizione di due corpi di fabbrica (A e C) ed il recupero dell'edificio centrale più importante (B). Un'operazione urbanistica di questo tipo può essere attivata a mezzo di un Piano Attuativo concertato con l'Amministrazione Comunale, che consenta il riassetto urbanistico dell'area ed il recupero della volumetria oggetto di demolizione, naturalmente con conseguente adeguamento degli standard urbanistici e di compensazione.

STATO DI FATTO

Superficie fondiaria del lotto di proprietà stimata da aerofotogrammetria mq. 2.349,00
(senza esecuzione di rilievo topografico di dettaglio)

EDIFICIO	SUP. COPERTA mq.	SUP. LORDA mq.	VOLUME mc.
A	110,60	183,40	664,79
B	295,20	885,60	3.084,84
C	107,42	214,84	902,33
Totali	513,22	1.283,84	4.651,96

IPOTESI DI FATTIBILITA'

Attuabile in ambito di Piano di Recupero concertato con l'Amministrazione Comunale

EDIFICIO	SUP. COPERTA mq.	SUP. LORDA mq.	VOLUME mc.
A	<i>demolizione con recupero di volume sull'edificio D</i>		
B	295,20	885,60	3.084,84
C	<i>demolizione con recupero di volume sull'edificio D</i>		
D nuovo	260,00	520,00	1.567,12
Totali	555,20	1.425,60	4.651,96

Il recupero architettonico e funzionale del **fabbricato B**, prevede il cambio di destinazione d'uso in edificio residenziale su tutti e tre i piani fuori terra esistenti, ipotizzando grandi linee la realizzazione di n. 9 appartamenti di taglio medio. Il piano terra viene caratterizzato dalla formazione di ingressi indipendenti con piccolo giardino di proprietà e la necessaria formazione di un vano scala comune con idoneo ascensore per il superamento delle barriere architettoniche di 4 livelli.

A seguito della demolizione con recupero volumetrico dei fabbricati A e C, si prevede la realizzazione del **fabbricato D** dotato di idonee caratteristiche tipologiche e di finitura appropriate al contesto storico-architettonico nel quale si inserisce. Si ipotizza l'edificio costituito da n. 2 piani fuori terra, 1 piano interrato e da n. 6 appartamenti di taglio medio, provvisti di ingresso e giardino indipendente.

Sull'area libera posta fra i due fabbricati B e D, è prevista la realizzazione di un corsello interrato a servizio dei box di pertinenza degli stessi edifici. Il blocco B sarà dotato di n. 12 box mentre il blocco D ne avrà n. 9, per un totale di n. 21 box, ampiamente sufficienti a soddisfare il fabbisogno delle unità abitative. L'accesso carrabile al corsello interrato avverrà da via Villa Gromo a mezzo di una rampa in fregio alla strada comunale, mentre gli accessi pedonali saranno garantiti al piano terra e mediante il vano scala dotato di ascensore all'interno del fabbricato B e collegato con il corsello interrato.


B ESISTENTE	INTERVENTO DI RECUPERO RESIDENZIALE	SUP. LORDA mq.
	n. 1 unità con slp da mq. 86,40	
	n. 5 unità con slp da mq. 80,53 = mq. 402,65	
	n. 1 unità con slp da mq. 112,41	
	n. 1 unità con slp da mq. 71,47	
	n. 1 unità con slp da mq. 109,81	
Totale residenziale		mq 782,74
	n. 10 box con slp da mq. 19,80 = mq. 198,00	
	n. 1 box con slp da mq. 21,70	
	n. 1 box con slp da mq. 33,02	
Totale box		mq 252,72
	sup. locale comune immondizia = mq. 48,06	
	tot. sup. vano scala comune = mq. 147,10	
Totale parti comuni		mq 195,16


D NUOVO	INTERVENTO DI NUOVA COSTRUZIONE	SUP. LORDA mq.
	n. 6 unità con slp da mq. 86,70 = mq. 520,00	
Totale residenziale		mq 520,00
	n. 2 box con slp da mq. 19,80 = mq. 39,60	
	n. 6 box con slp da mq. 43,33 = mq. 260,00	
	n. 1 box con slp da mq. 24,51	
Totale box		mq 324,11

Corsello comune a B e D	INTERVENTO DI NUOVA COSTRUZIONE	SUP. LORDA mq.
	mq. 292,89	mq. 292,89

Studio di Architettura Valerio Arch. Valvassori - Medolago (BG)

-  **Fabbricato di pregio storico da recuperare**
-  **Fabbricati ex-agricoli da demolire con recupero volume**

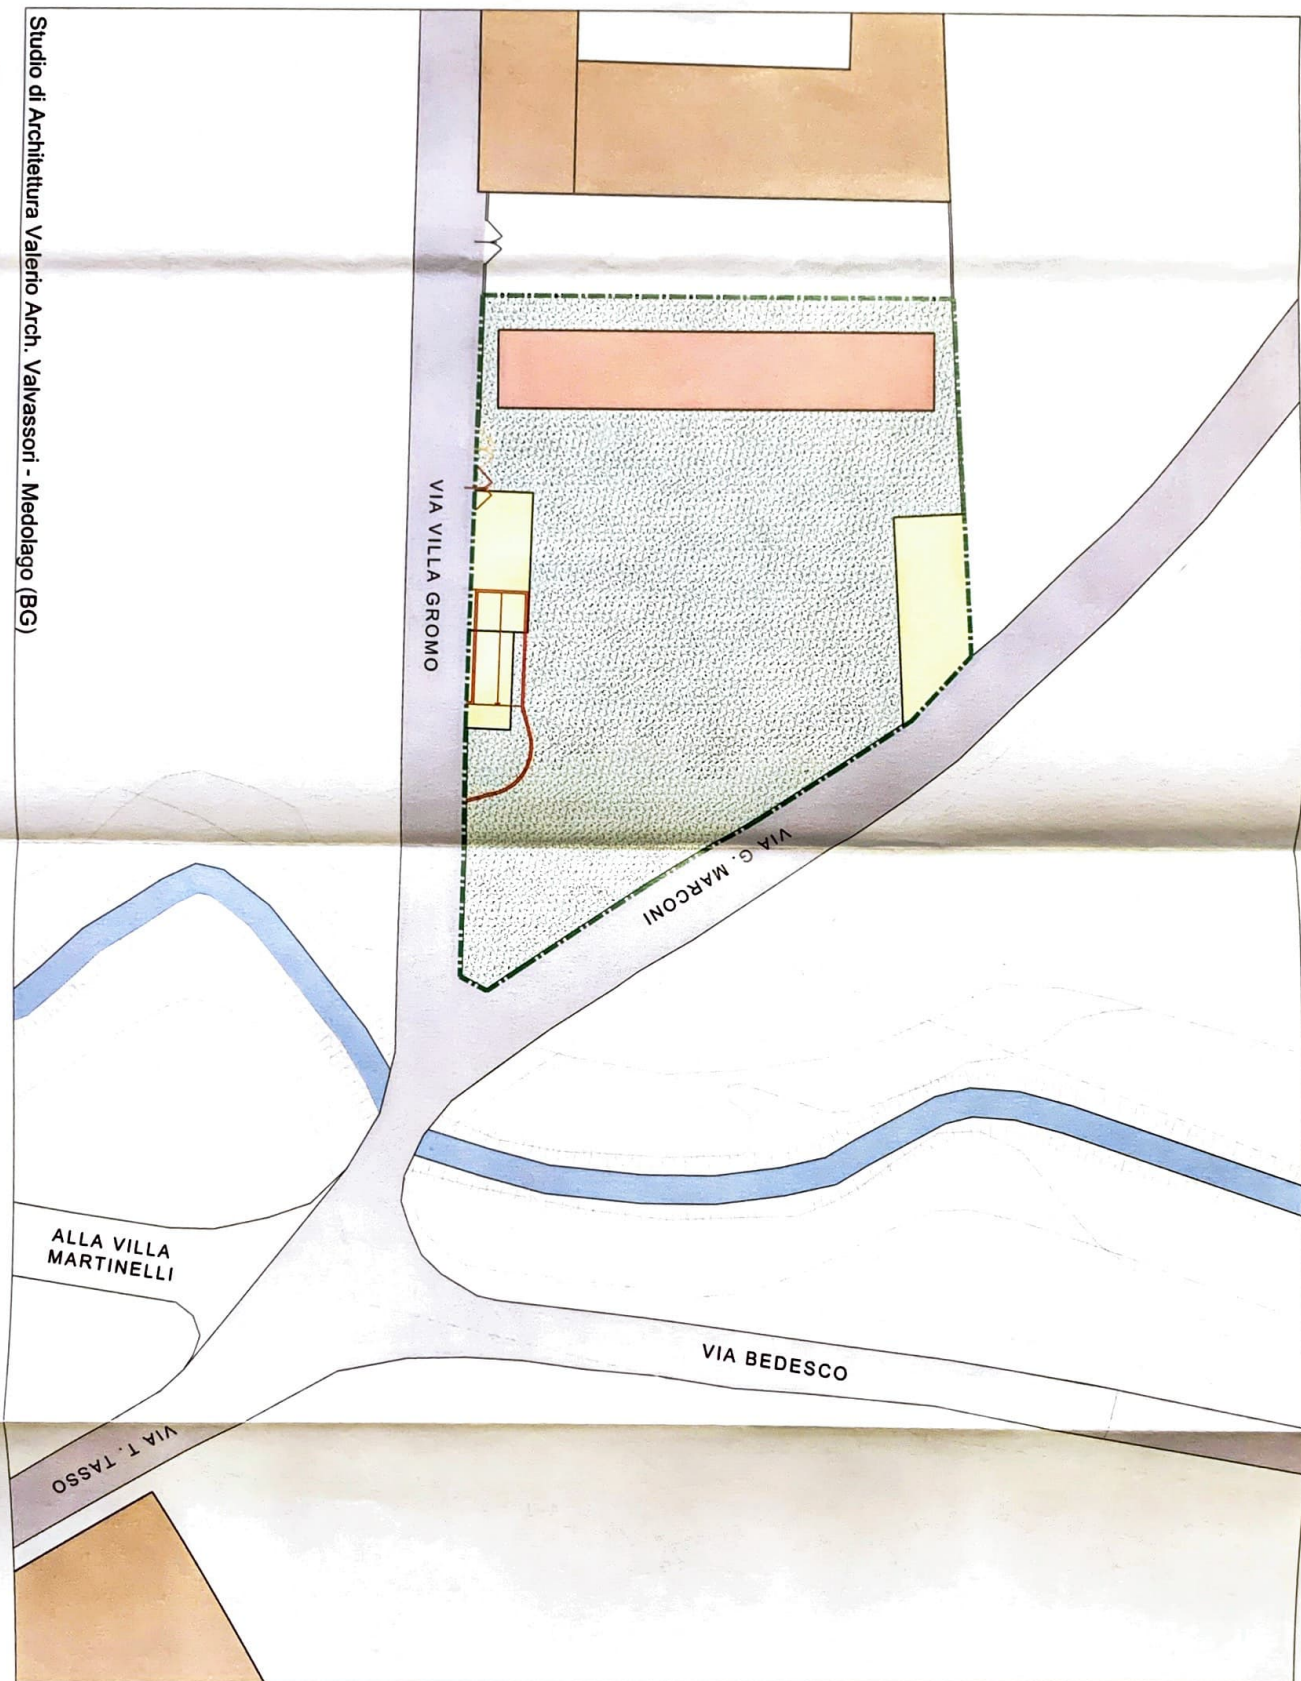

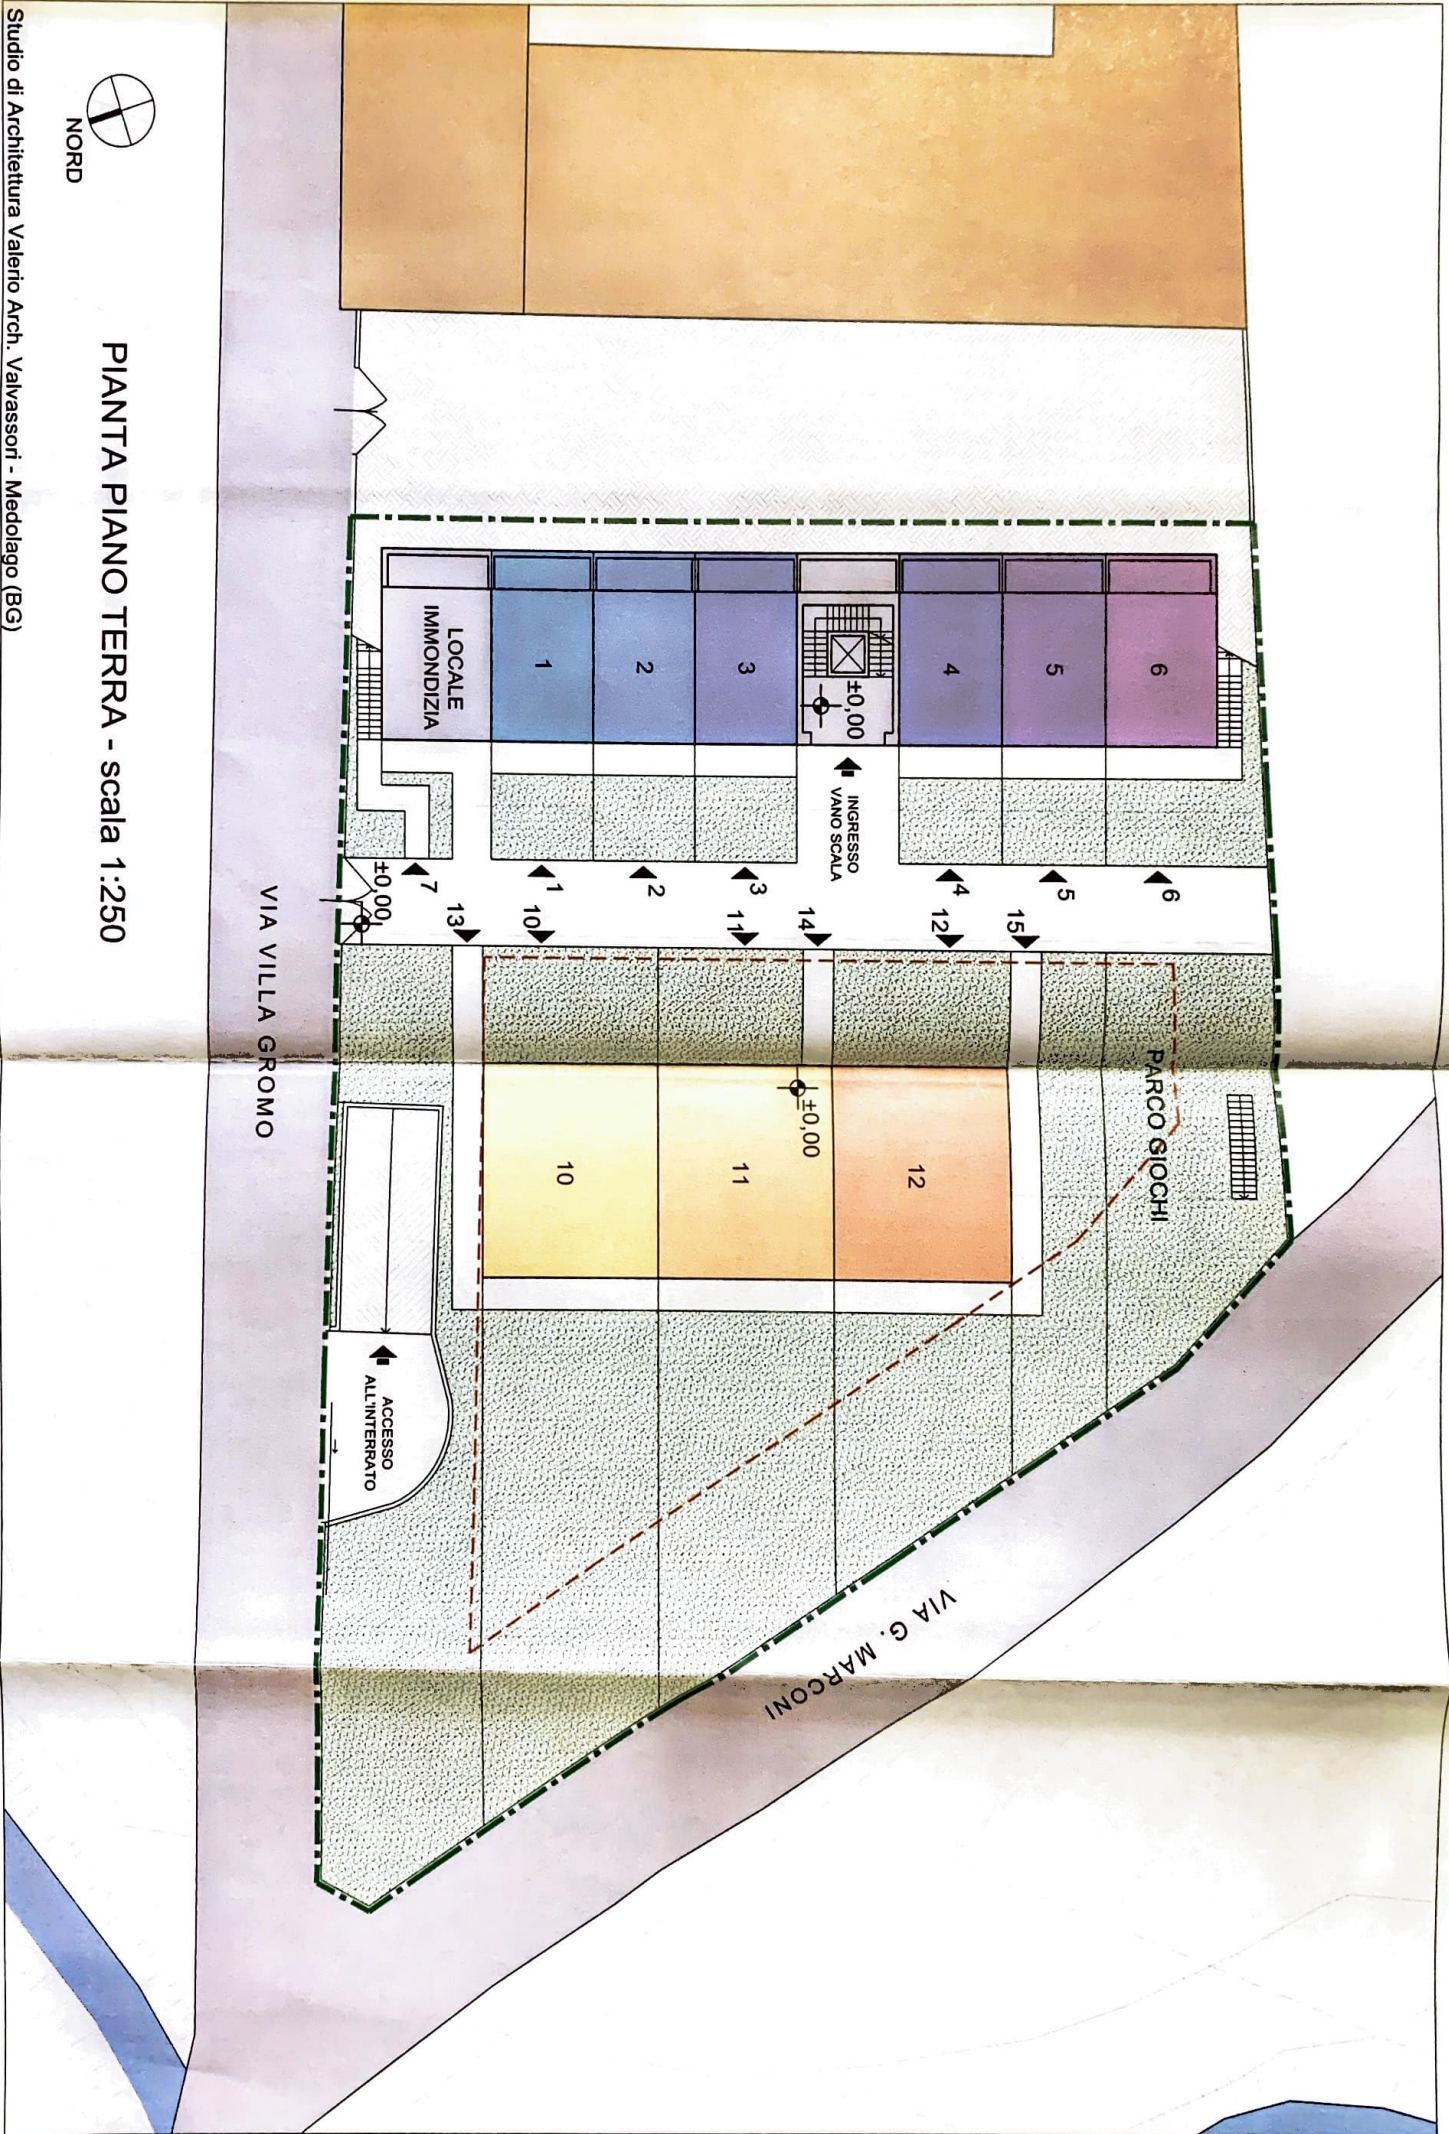

PIANTA PIANO TERRA - scala 1:250




PIANTA PIANO PRIMO - scala 1:250

VIA VILLA GROMO

VIA G. MARCONI

PARCO GIOCHI

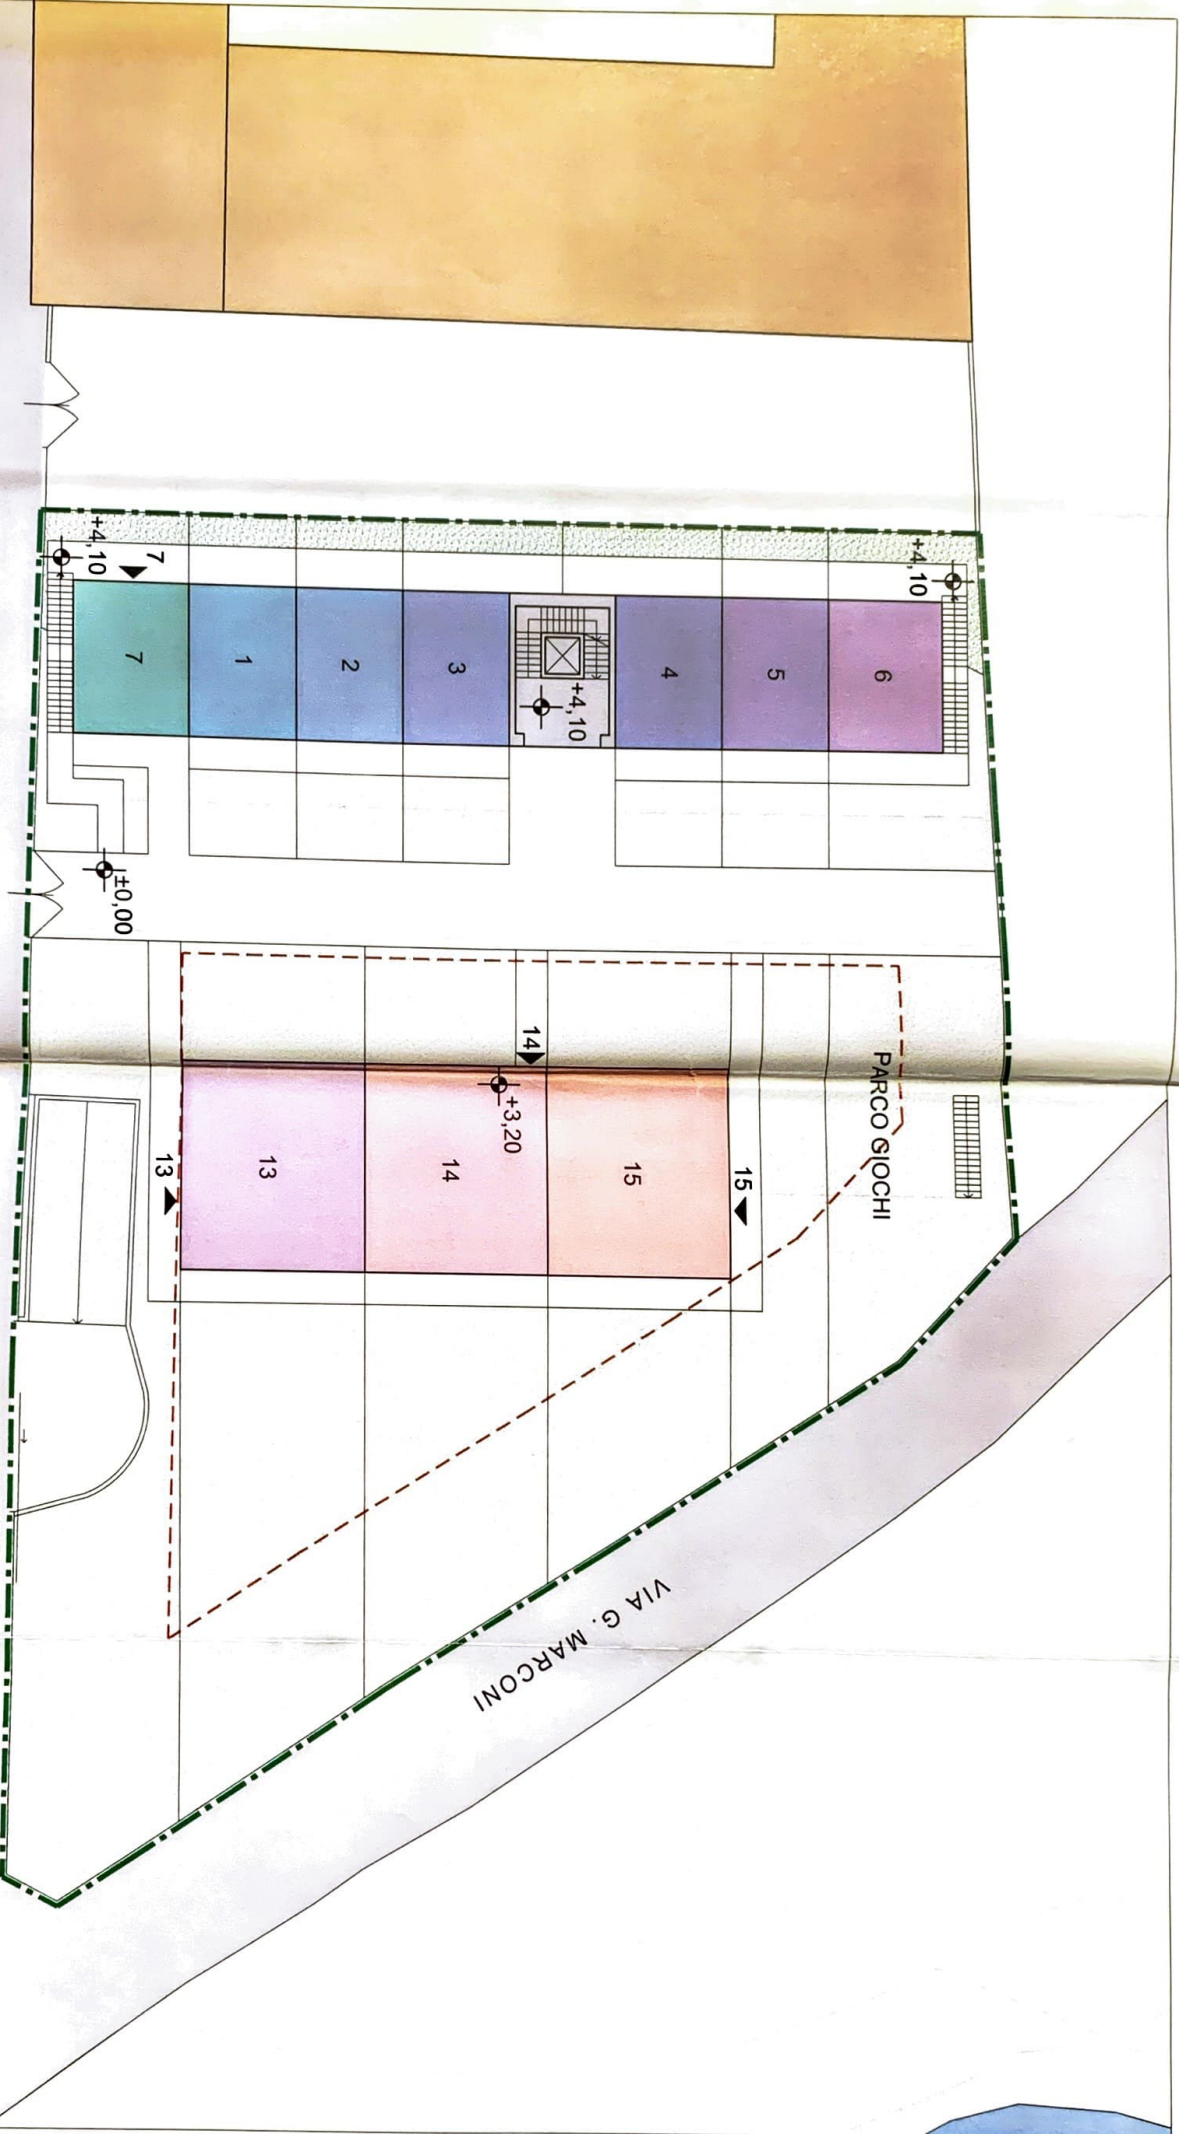



PIANTA PIANO SECONDO - scala 1:250

VIA VILLA GROMO

VIA G. MARCONI

PARCO GIOCHI

